

工事名	新潟県新潟市大清水町字大清水536~541
種別	RC造 4階建て 平屋建
床面積	7537.035 m <sup>2</sup>
用途	15項 その他

記号名	仕様	備考	記号名	仕様	備考
1. 電灯, 電力			2. 通信, 信号		
1-1 電灯			2-1 電話		
○	天井灯		◎	電話用アクトレット	
○	床灯				
●	非常用照明灯	燃焼法によるもの			
☐	緊急照明	燃焼法によるもの			
◎	屋外灯		2-2 一般警報装置		
			▲	警報ブザー	
			■	警報受信機	
			2-3 防火警報装置及びインターホン		
1-2 コンセント			▽	スピーカ	
①	コンセント		▽	ホーン形スピーカ	
			△	チャンネルセレクタ	
			△	アッテネータ	
1-3 配線			2-4 テレビジョン		
●	点滅器			テレビジョンアンテナ	
⊕	セレクトスイッチ		▽	増幅器	
△	蛍光灯		HH	4分岐器	
1-4 地盤			HH	4分岐器	
◎	瓦葺屋根換気扇を含む		△	分岐・混合器	
1-5 開閉器及び計器			◎	直列ユニット	75Ω
Ⓢ	開閉器		◎	直列ユニット	75300Ω
Ⓛ	フロートレススイッチ電線		3. 防災		
Ⓛ	配線用レギュレーター		■	受電機	F型 2線 5線装
1-6 配線			◎	受電機	P型 2線 ガード付
△	配線用エッジ	電線用	○	表示灯	AC30V 2.0W ガード付
△	同上	電力又は電線用	◎	電線	DV24V φ150mm
			△	電動式スポット型感知器	2個
			△	定温式スポット型感知器	特種
1-7 配線 一般配線			△	同上	1個 防水型
---	天井吊り配線		△	光電式スポット型感知器	2個 非常検出
---	露出配線		△	終端抵抗	20KΩ
---	床下吊り配線		△	フリッカーリレー	消火警報用 AC
---	立上げ				200V/24V 70VA
---	引下げ				
					警報区域境界線
			◎		警報区域番号

(注記)  
 1. 配線用エッジは、配線用エッジ用として使用する。  
 2. 8' X 2 (PF28) E2.0  
 3. 5.5' X 2 (PF22) E2.0  
 4. CV5.5' - 2C (FEP30) E2.0 / 92mm (W122)

配置図 S=1/300


大清水地区体育館(仮称)建設に伴う電気工事

設計 平成15年 4月 縮尺 番号

図名 配置図, 凡例 1/300 1-13



図製 株式会社 本多設計建築事務所  
 一級建築士 本多 勝  
 登録 31154号

新潟市建築部建築課

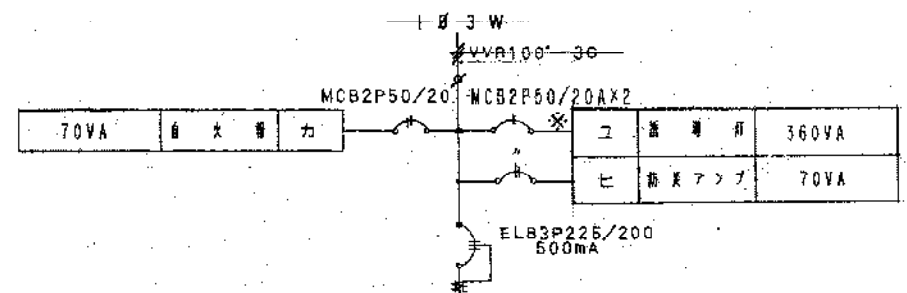


器具等	3480VA	照明	A B	器具等	3480VA	器具等	
器具等	2610VA	照明	E F	器具等	2610VA	器具等	
器具等	2610VA	照明	I J	器具等	2610VA	器具等	
器具等	3480VA	照明	M N	器具等	3480VA	器具等	
予備		予備		予備		予備	
外灯	1500VA	照明	T	器具等	2128VA	器具等	
器具等	240VA	照明	1	器具等	1370VA	器具等	
器具等	1730VA	照明	3	器具等	1200VA	器具等	
器具等	1110VA	照明	5	器具等	1080VA	器具等	
器具等	1180VA	照明	7	器具等	1440VA	器具等	
予備		予備	9	予備		予備	
器具等	700VA	コンセント	1 1	器具等	600VA	器具等	
器具等	500VA	コンセント	1 3	器具等	500VA	器具等	
器具等	500VA	コンセント	1 5	器具等	500VA	器具等	
器具等	1000VA	コンセント	1 7	器具等	400VA	器具等	
器具等	200VA	コンセント	1 9	器具等	300VA	器具等	
予備		予備	2 1	器具等	TR TM	器具等	
				器具等		器具等	

- ELB 2P50/20A/30mA x 3
- MCB 2P50/20A x 12
- MCB 1P50/20A x 19
- R RY2P 20A(200V) x 16
- R RY 1P 20A(100V) x 1
- R TR 100/24V x 1

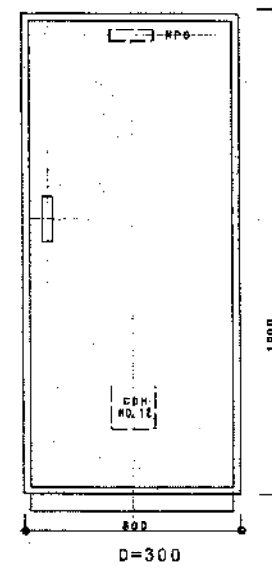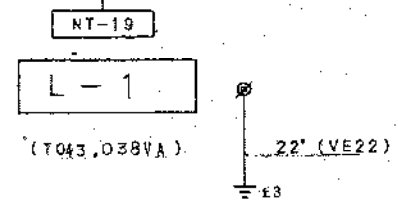


L-1 姿図

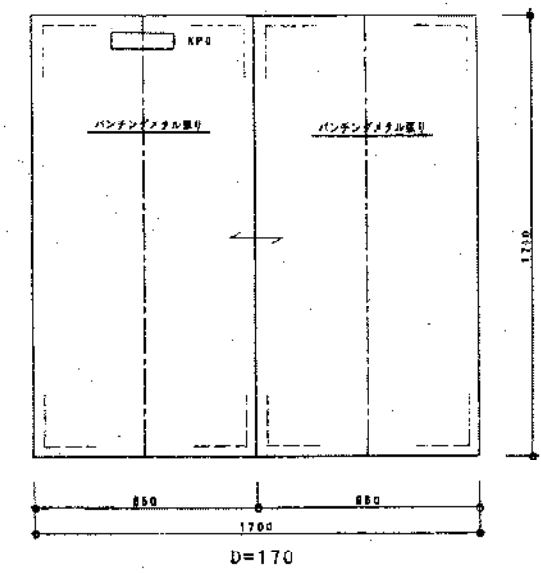


安定器収納箱姿図

寸法は参考寸法とする。

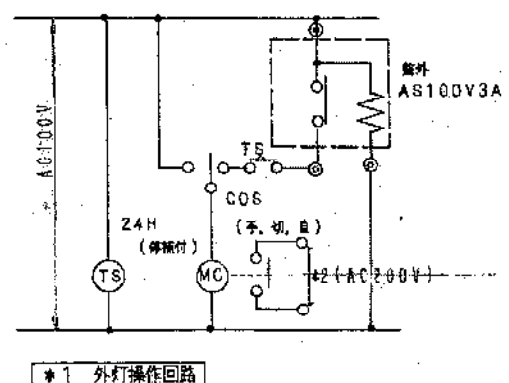

\*1 外灯操作回路

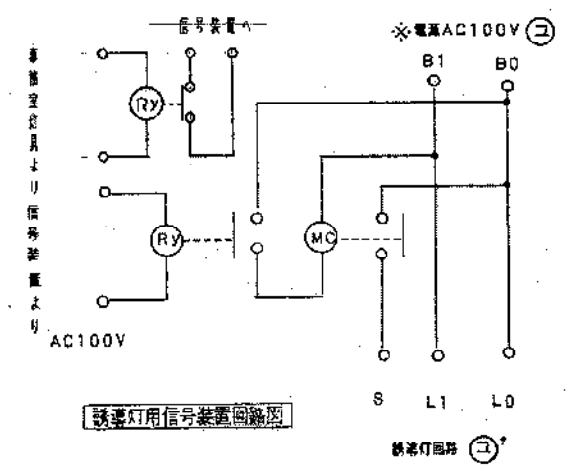

緊急灯用信号装置回路図


大清水地区体育館(仮称)建設に伴う電気工事

設計 平成5年 4月 縮尺 番号



図名 電灯盤、安定器収納箱 N S 2-13

検図 製図 株式会社 本多設計建築事務所



豊橋市建築部建築課 一級建築士 本多 勝 登録 31154号

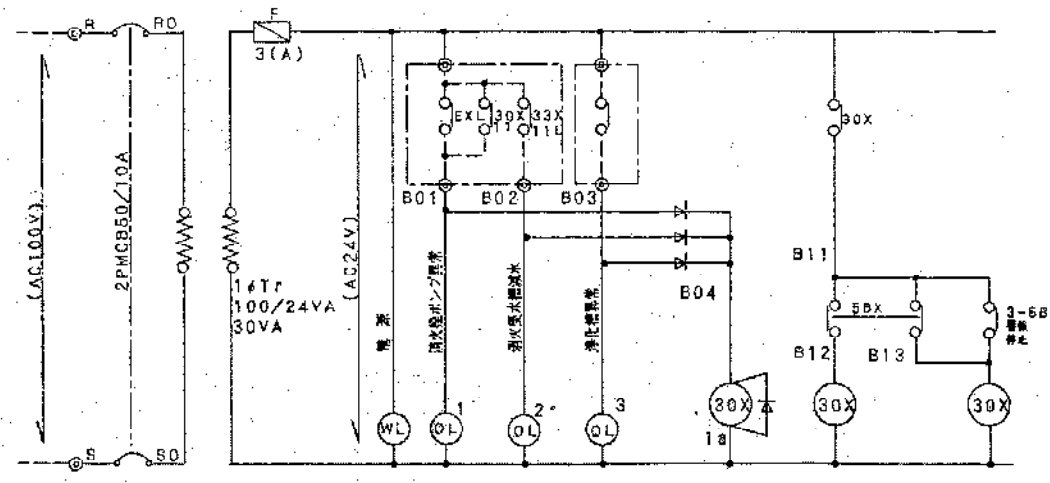


警報盤 (K-1)

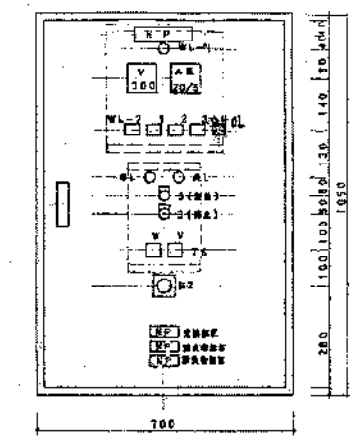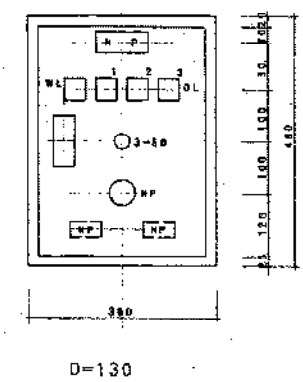

警報盤寸法と76.

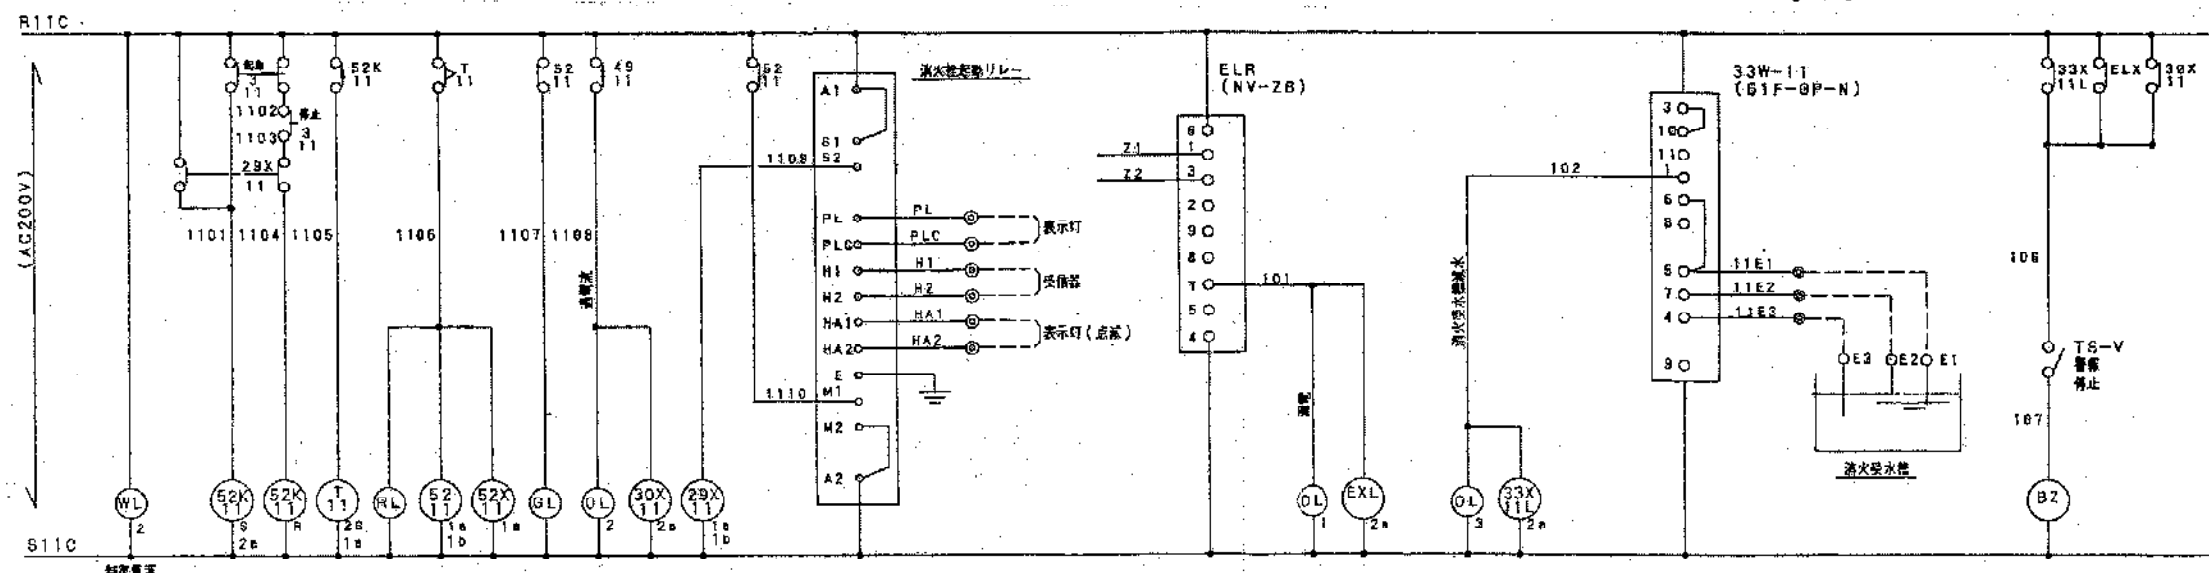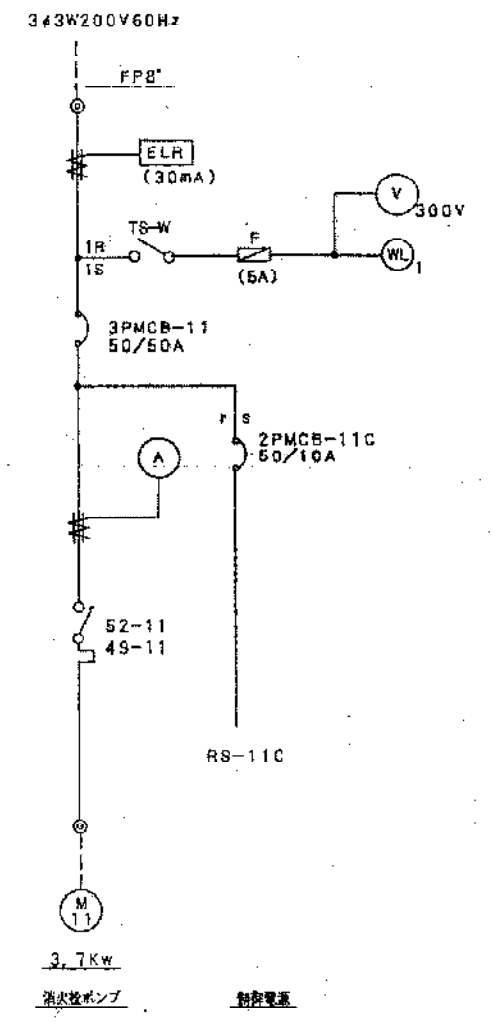

P-12  
ポンプ室

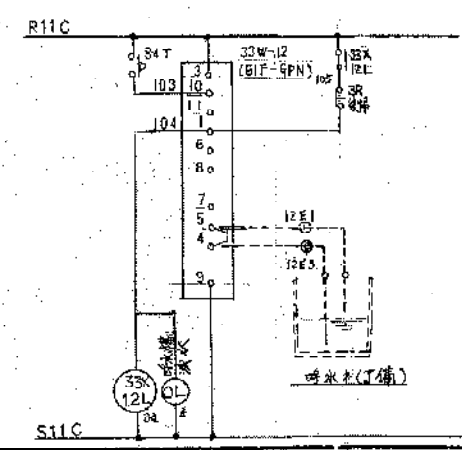

(注) 消火給水ポンプリレー寸法

課長	技監	課長補佐	主任	技士

大清水地区体育館(仮称)建設に伴う電気工事			
設計	平成5年	4月	縮尺 番号
動力盤、警報盤	N	S	3-13
検査	本多設計建築事務所	株式会社	本多 勝
	豊橋市建築部建築課	登録	31154号

A 1	FL-40w x 1	B 1	FL-40w x 1	(B)	C 1	FL-40w x 2	D	FL-20w x 1	E	FL-40w x 1	WP	(B)	
A 2	FL-20w x 2				C 1d	△	電圧降量 25%						
F 1	FL-40w x 6	G	FL-40w x 2		H	FL-20w x 1	電池内蔵	(B)	I	FL-20w x 1	電池内蔵	(B)	
J 1	FL-20w x 1	電池内蔵	(B)	J 2	FL-20w x 1	電池内蔵	(B)						
K	FL-20w x 1	L	HF-250w x 1		M 1	MF-400v x 1				N	FL-40w x 1	SUS材 WP	
M 2	MF-400v x 1	電圧降量 25%											
O	FL-40w x 1	WP	P 1	FL-40w x 2	Q	F0L-18W	R	FL-10w x 1	(使用中) 環形	S	FL10w x 1	電池内蔵	(B)
P 2	FL-20w x 2												


---A-A-1742(白色仕上)  
 ---B-B-1742(白色仕上)  
 ---C-C-1742(白色仕上)  
 ---D-D-1742(白色仕上)  
 ---E-E-1742(白色仕上)  
 ---F-F-1742(白色仕上)  
 ---G-G-1742(白色仕上)  
 ---H-H-1742(白色仕上)  
 ---I-I-1742(白色仕上)  
 ---J-J-1742(白色仕上)  
 ---K-K-1742(白色仕上)  
 ---L-L-1742(白色仕上)  
 ---M-M-1742(白色仕上)  
 ---N-N-1742(白色仕上)  
 ---O-O-1742(白色仕上)  
 ---P-P-1742(白色仕上)  
 ---Q-Q-1742(白色仕上)  
 ---R-R-1742(白色仕上)  
 ---S-S-1742(白色仕上)

耐衝撃ポリ  
 GL 4.5m/カット70t-SWH  
 型:7A3  
 パンチングメタル付  
 コンクリート基礎共 600\*900  
 ---M2)光量調整可能付 下面ガード付  
 寸法表 既設照明器具

電圧降量装置仕様  
 --- 許容可能容量 10kg  
 --- モーター 200V 15W  
 --- ステンレスワイヤー φ1.2  
 --- 接続方式  
 --- M12端子 300V15A  
 --- M24端子 300V15A  
 --- 傾斜天井取付型

SUS  
 ---P1 ランプセンター-スパンチング取付入り  
 ---P2 ランプセンター-スパンチング取付なし  
 ---R:銅板  
 ---R77E1742(白) (B)

大清水地区体育館(仮称)建設に伴う電気工事  
 設計 平成5年 4月 縮尺 番号  
 図名 照明器具配置図 NS 4-13  
 校閲 製図  
 株式会社 本多設計建築事務所  
 一級建築士 本多 勝  
 登録 31154号  
 課長 技監 課長補佐 係長 係長  
 豊橋市建築部建築課

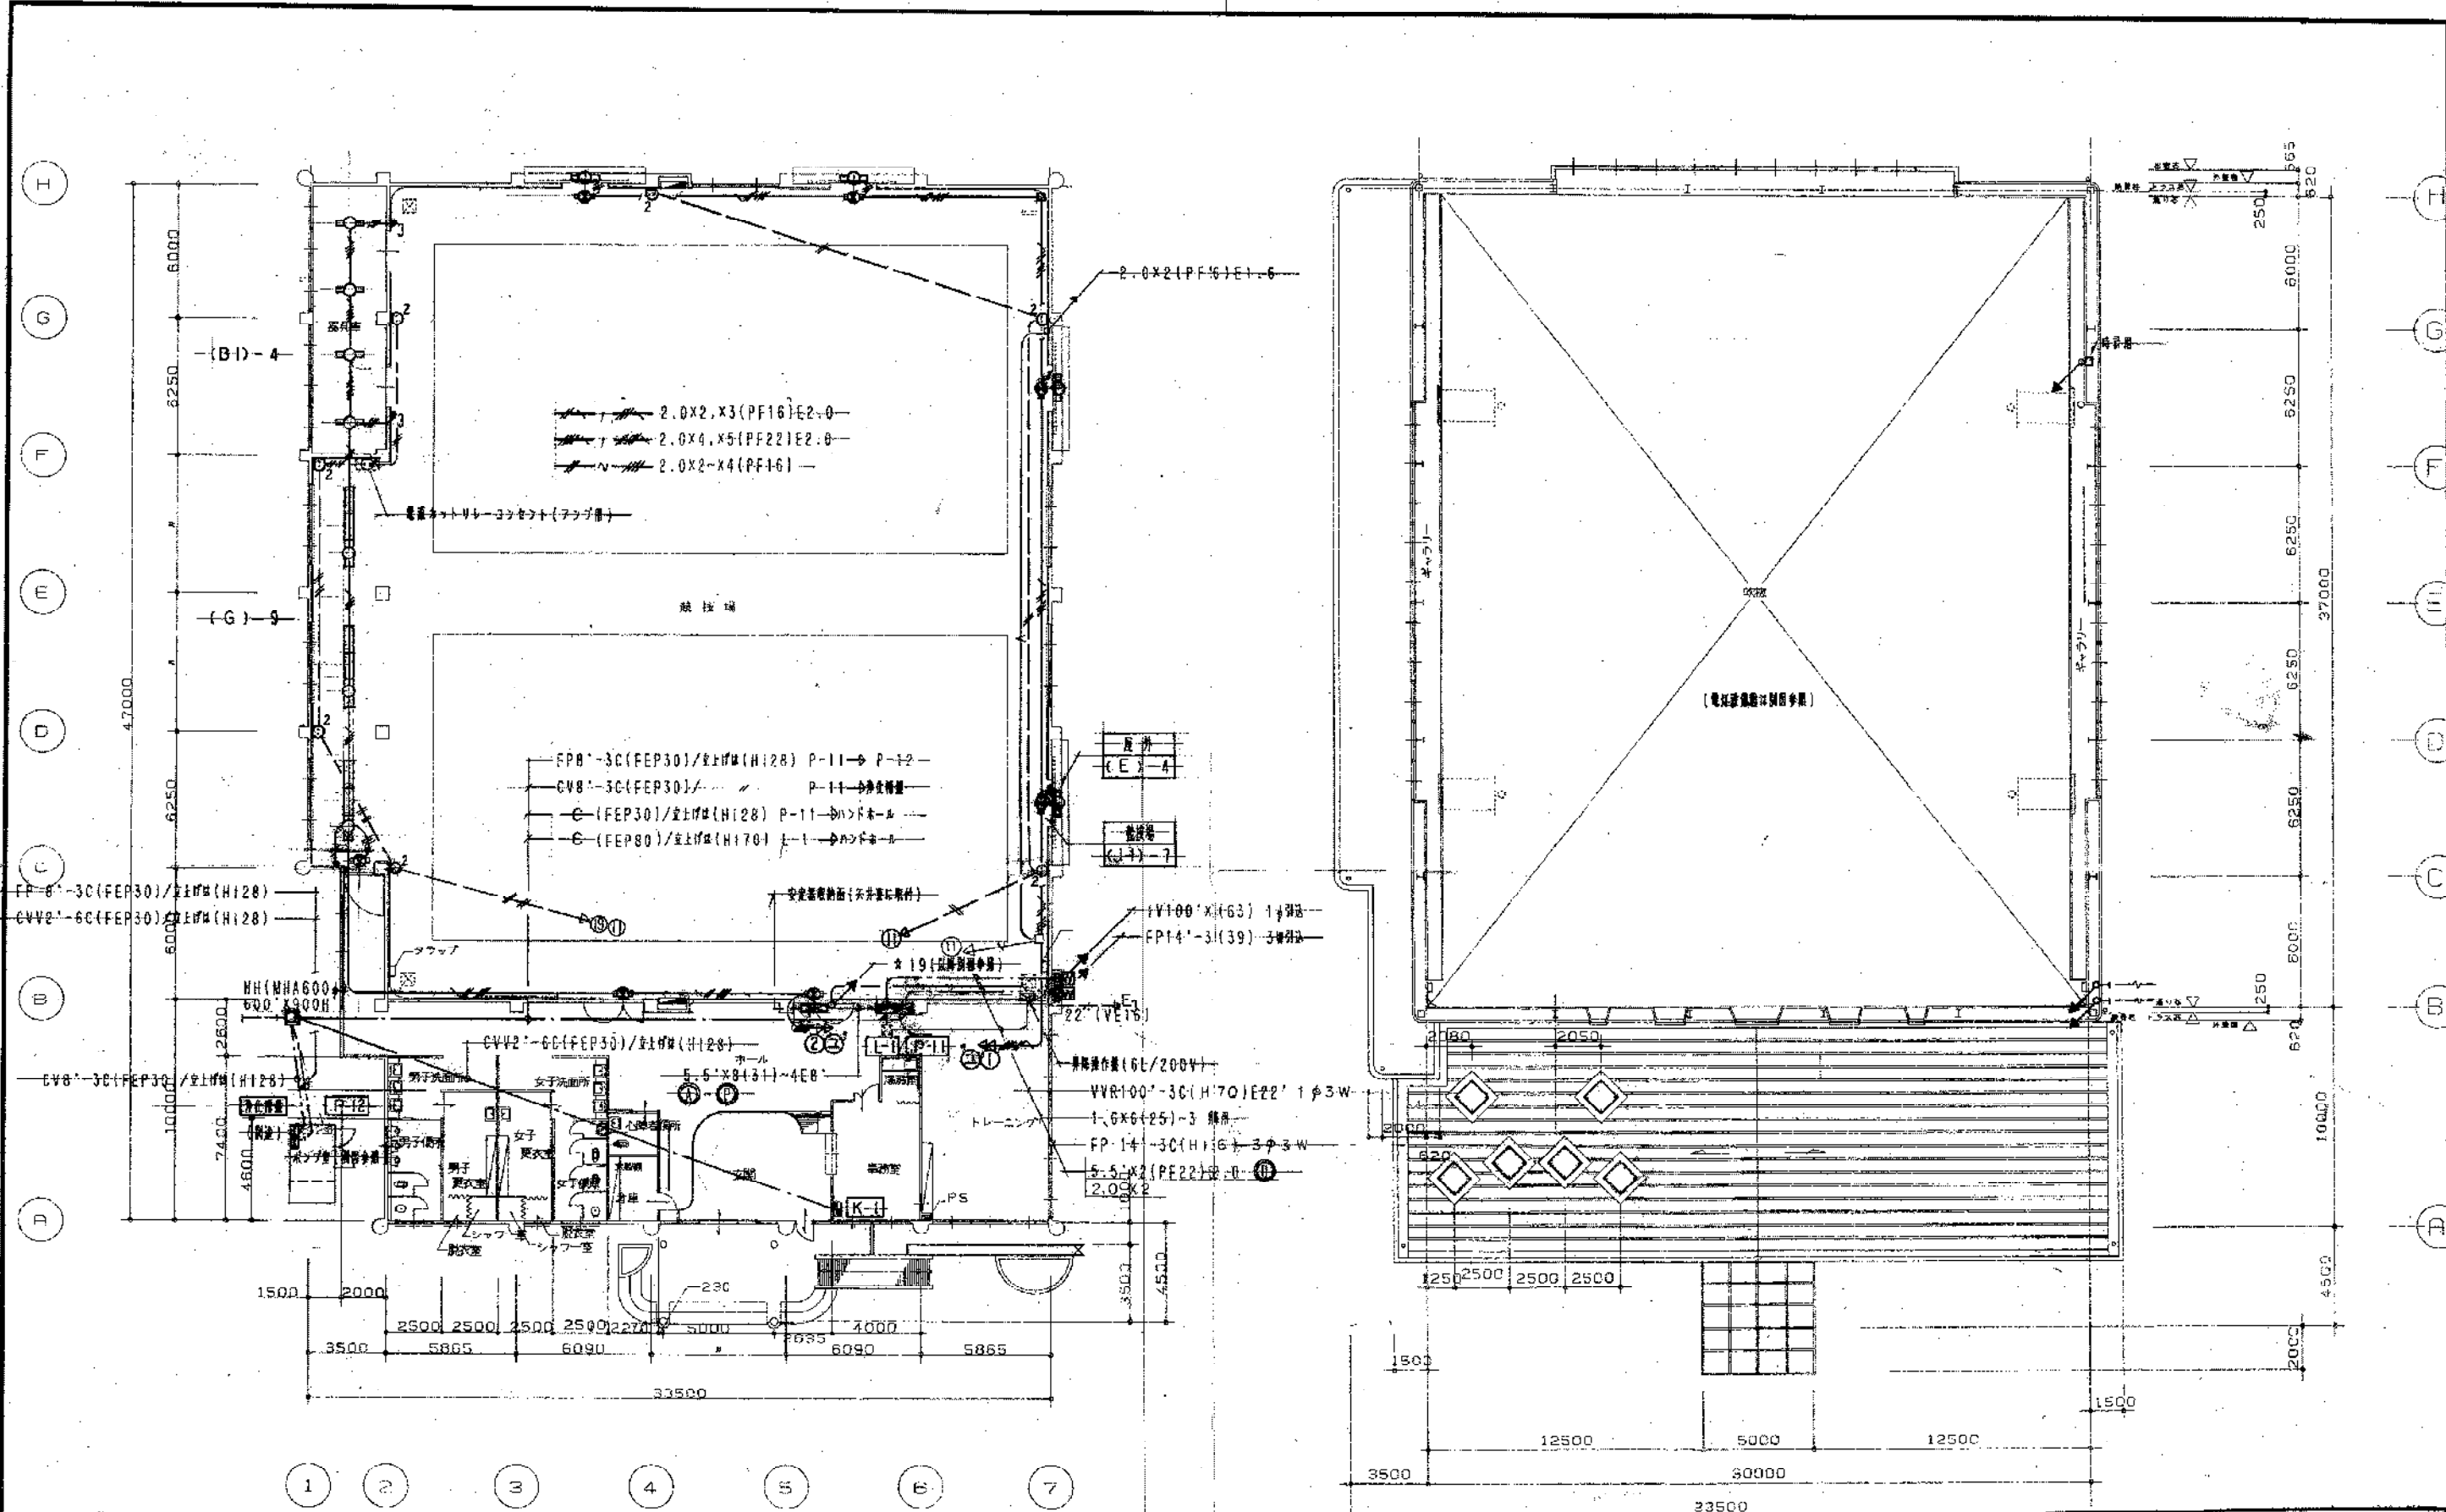

1階平面図 S=1/200

2階平面図 S=1/100

大清水地区体育館(仮称)建設に伴う電気工事			
設計	年限5年	4月	縮尺 1/200
図	幹線、動力、電灯、コンセント		5-13
設備図			
課長技監	課長補佐	係長	係
豊橋市建築部建築課	株式会社 本多設計建築事務所	一級建築士 本多 勝	登録 31154号




換気扇仕様	
FE-1	天井埋込型 シロコファン (低騒音型) 270m <sup>2</sup> /H (X:1200mm / Y:1500mm SUS丸形フード付)
FE-2	" " (低騒音型) 600m <sup>2</sup> /H
FE-3	天井埋込型 空調換気扇 (同時換気) 138m <sup>2</sup> /H ( " " 1000mm SUS丸形フード付) 換気SW付

照度計算表

室名	照度 (LX)	備考
器具庫	50	
競技場	561	
競技場控	248	
玄関・ホール	282	
更衣室	103	
事務室	504	
便所	86	
心算便所	105	
倉庫	79	
トレーニング室	554	

- (図表)
- A. 图中記入の配線、配管サイズはT図による。(コンセントは標準仕様)
- V --- 2.0x6 (PF22) E2-G
  - V --- 2.0x4 (PF22) E1-G
  - V --- 2.0x2 (PF16) E1-G
  - V --- 2.0x2 (PF16) ---
  - V --- 1.6x2-x5 (PF16) E1-G
  - V --- 1.6x2-x6 (PF16) ---
  - VVF1.6-3C ---

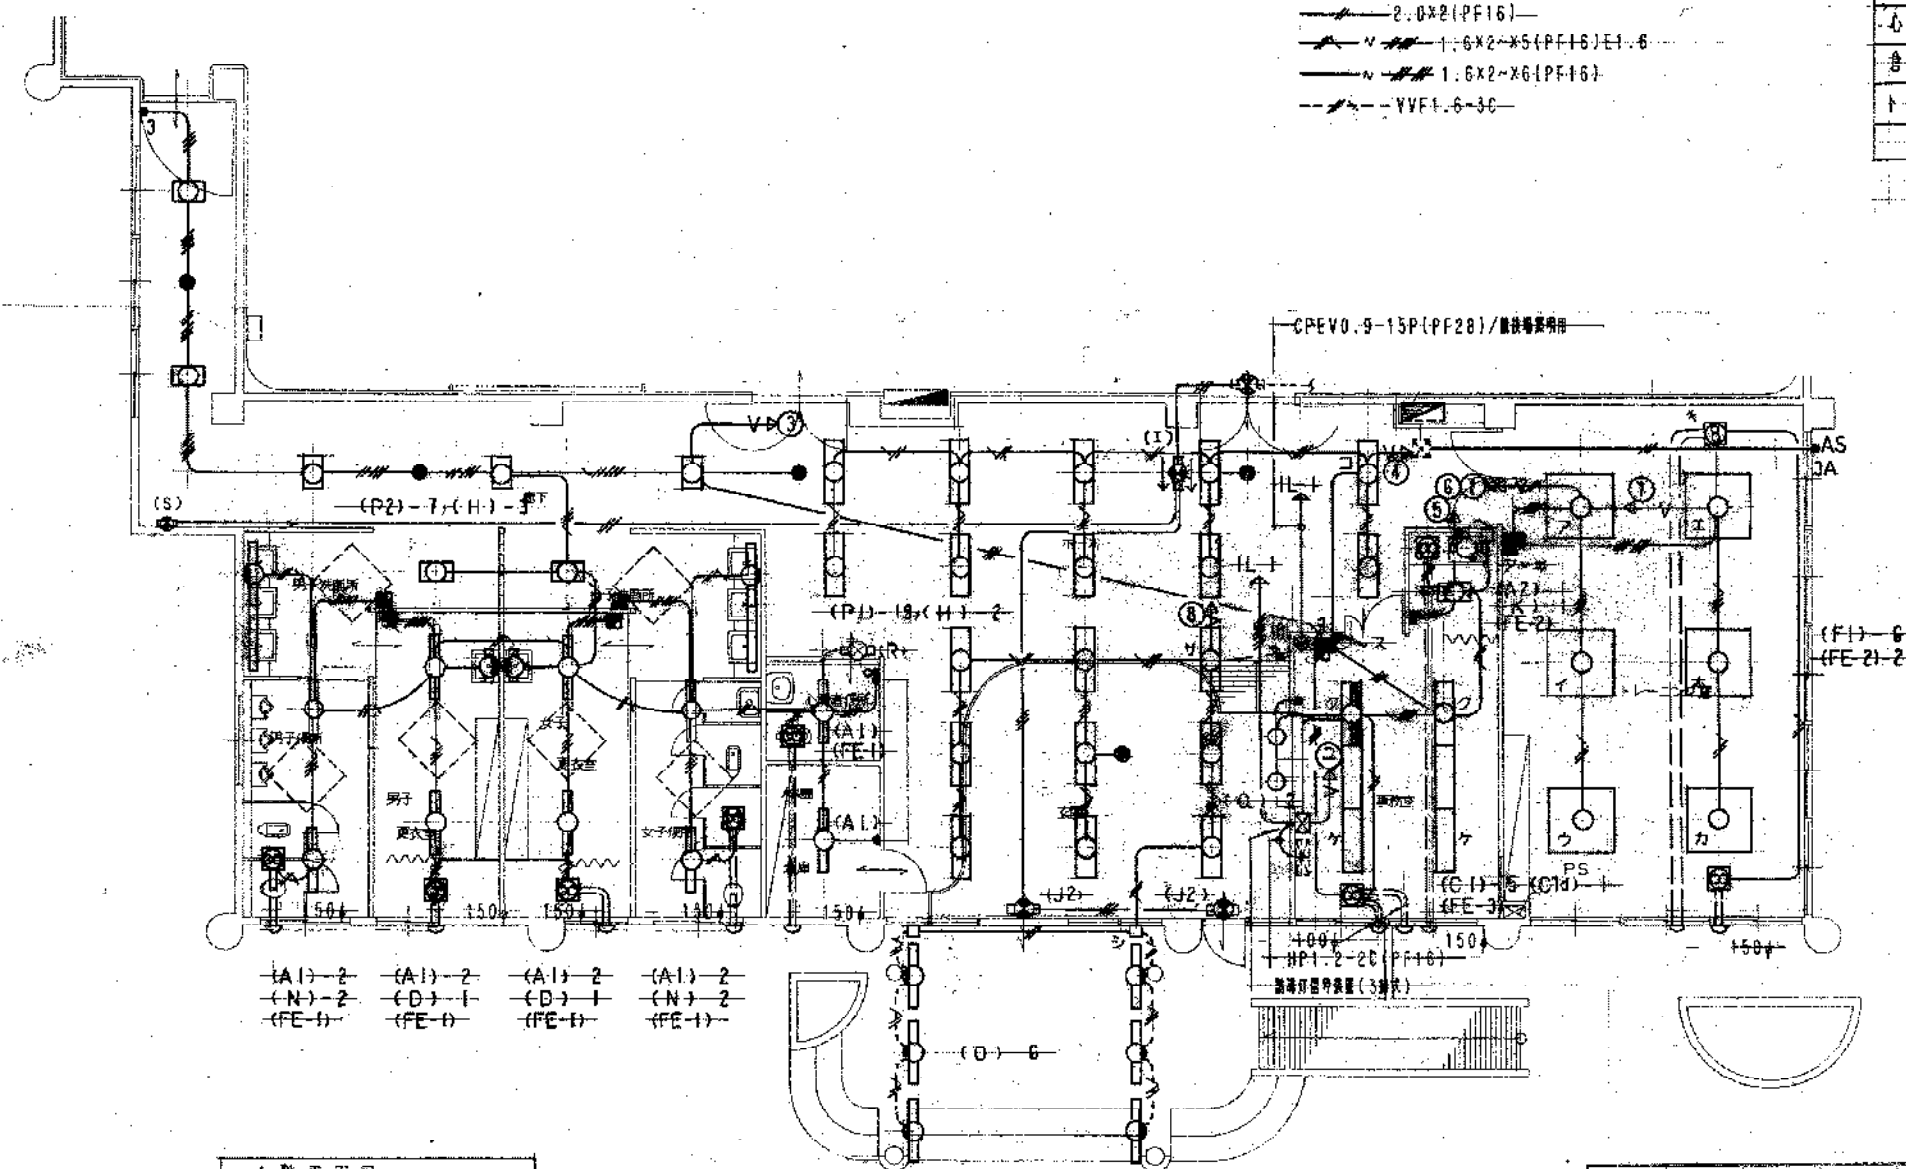

1階平面図 S=1/100

大清水地区体育館(仮称)建設に伴う電気工事

設計 平成5年 4月 縮尺 番号


図名 電灯設備 1階平面図 1/100 7-13

課長 技監 課長補佐 係長 係

豊橋市建築部建築課

株式会社 本多設計建築事務所  
一級建築士 本多 勝  
登録 31154号



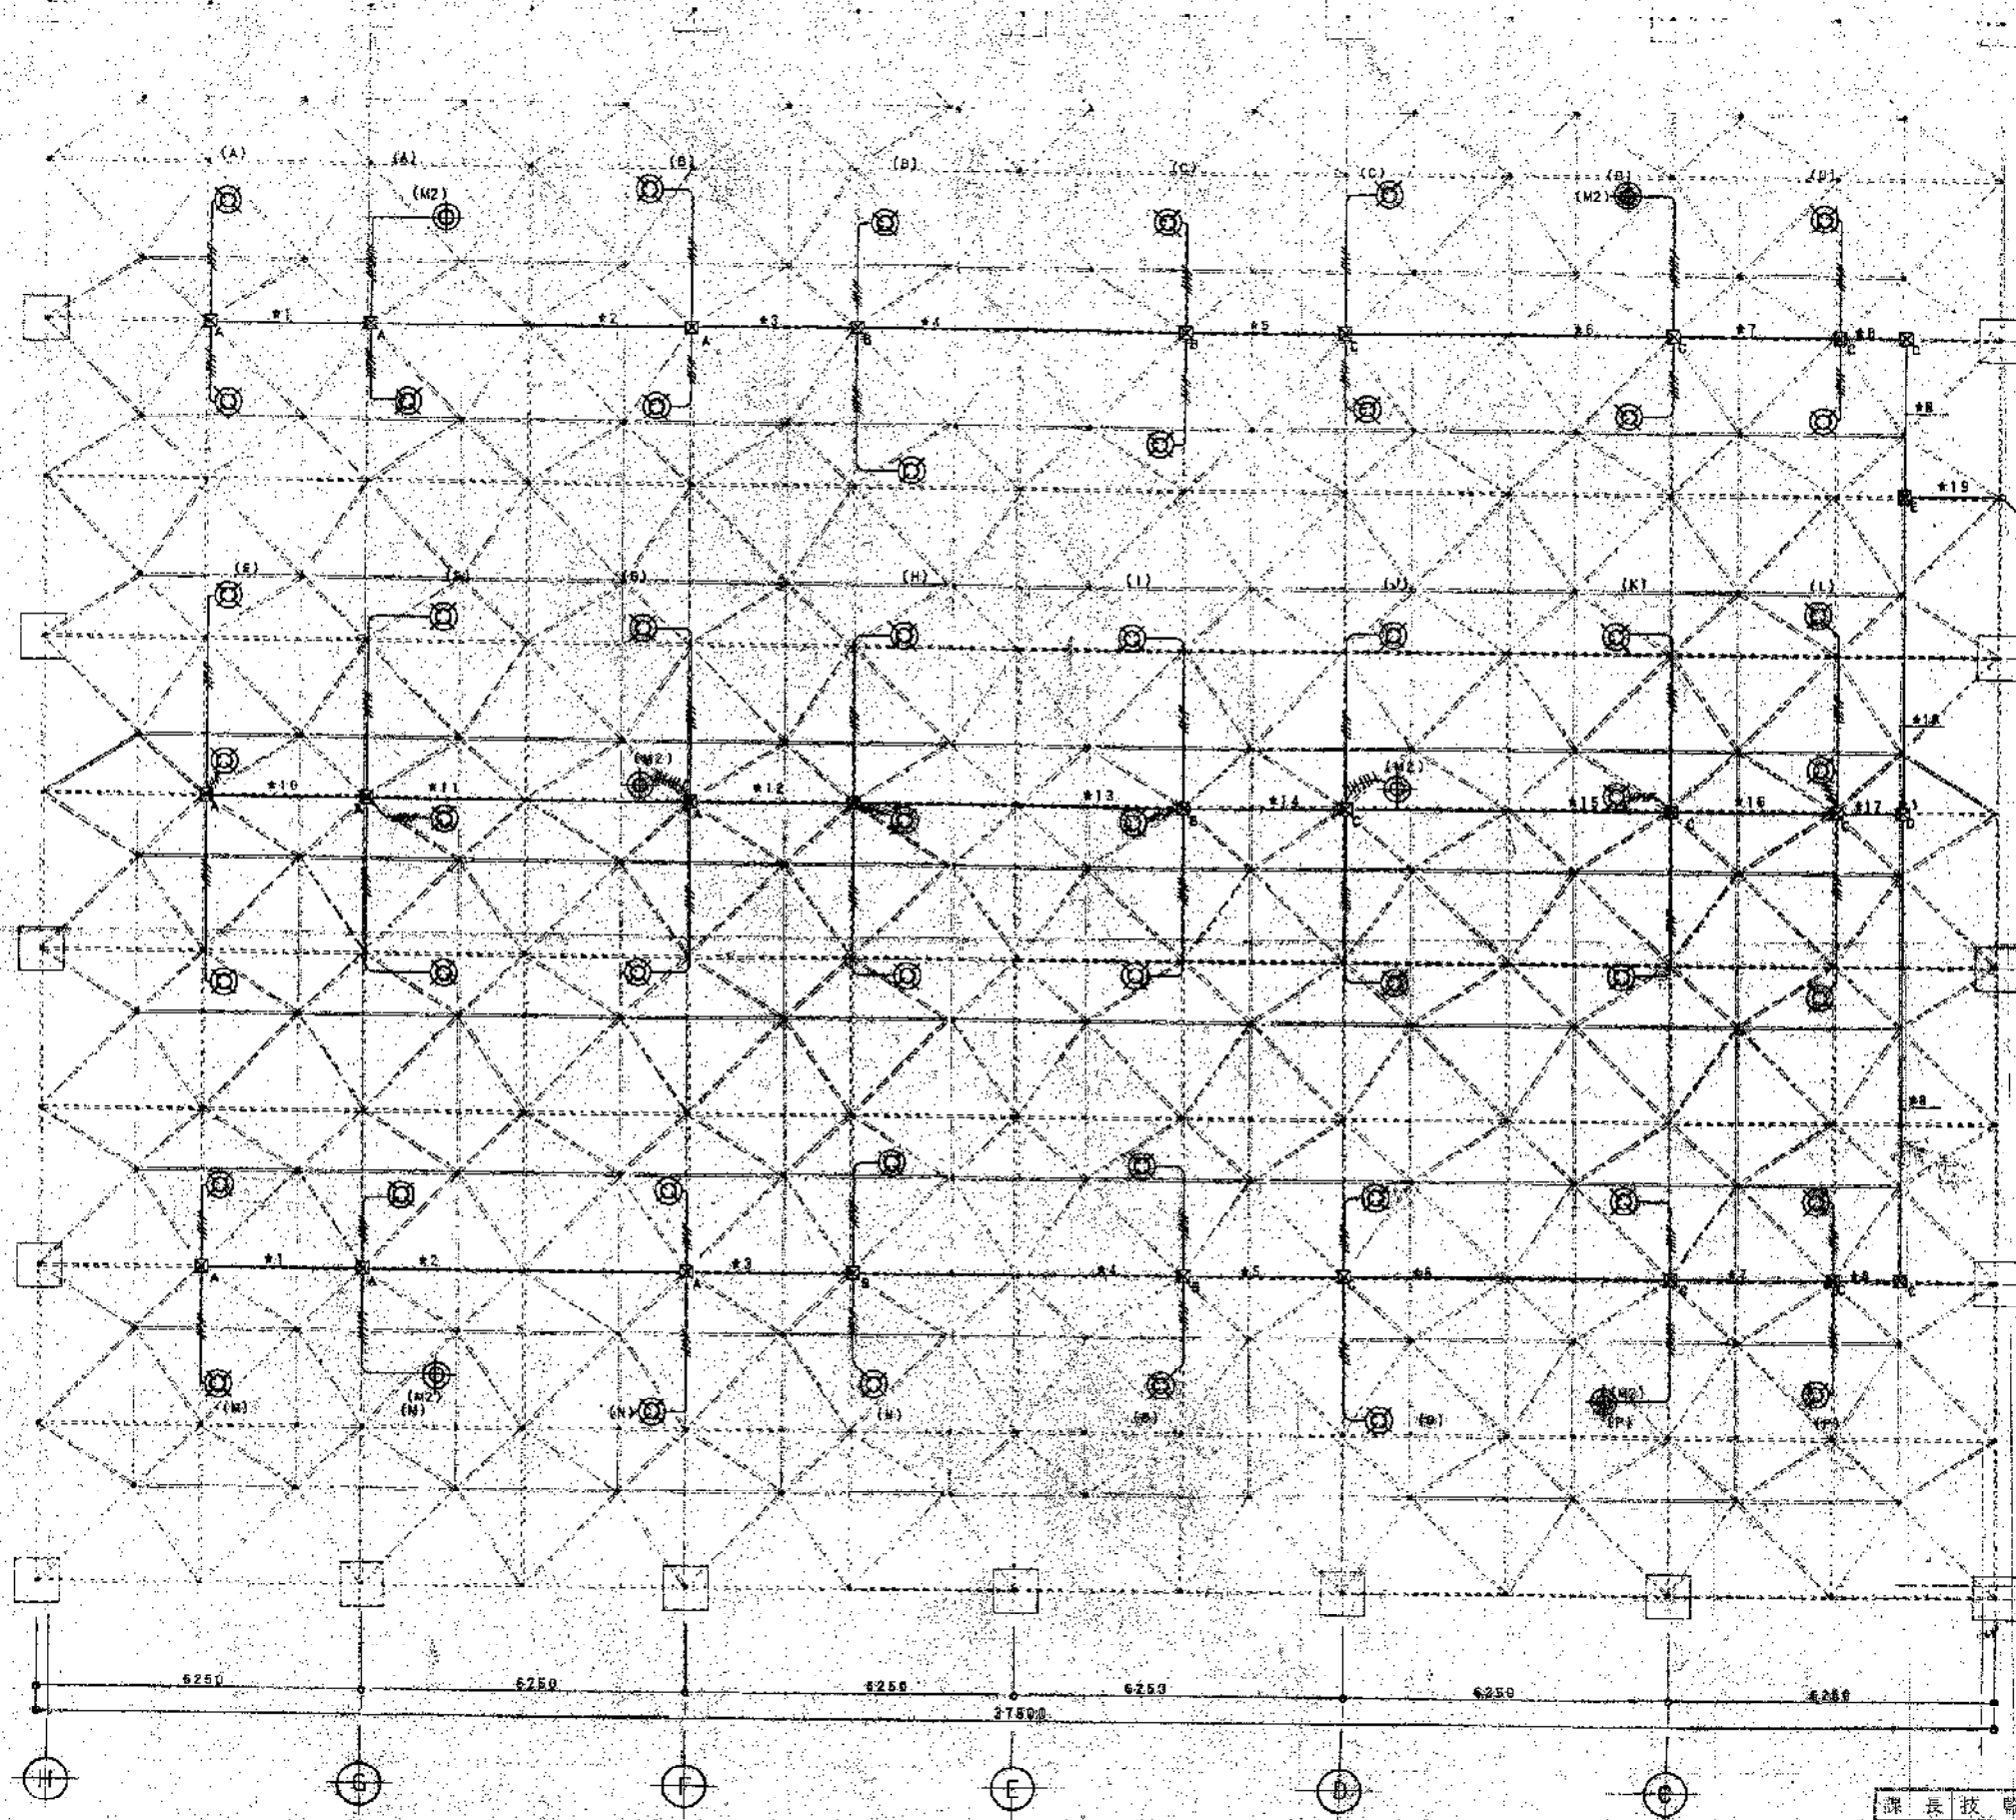

フルボラスサイズ

①	1200x200x150
②	300x300x160
③	400x400x200
④	400x400x300
⑤	500x500x300

鋼材仕様  
M1-50  
M2-6

- \*1 2.0x4(25) 1.6x3(19) 桁
- \*2 2.0x10(31) 1.6x3(19) 桁
- \*3 2.0x14(39) 1.6x3(19) 桁
- \*4 2.0x14(39) 2.0x4(25) 1.6x3(19) 桁
- \*5 2.0x14(39) 2.0x8(31) 1.6x6(25) 桁
- \*6 2.0x14(39) 2.0x2(39) 1.6x6(25) 桁
- \*7 2.0x14(39) 2.0x2(39) 2.0x6(25) 1.6x8(25) 桁
- \*8 2.0x14(39) 2.0x12(39) 2.0x10(31) 1.6x6(25) 桁
- \*9 2.0x6(25) 1.6x3(19) 桁
- \*10 2.0x12(39) 1.6x3(19) 桁
- \*11 2.0x12(39) 1.6x3(19) 桁
- \*12 2.0x18(51) 1.6x3(19) 桁
- \*13 2.0x20(51) 2.0x6(25) 桁
- \*14 2.0x20(51) 2.0x12(39) 1.6x6(25) 桁
- \*15 2.0x20(51) 2.0x20(51) 1.6x8(25) 桁
- \*16 2.0x20(51) 2.0x20(51) 2.0x6(25) 1.6x8(25) 桁
- \*17 2.0x20(51) 2.0x20(51) 2.0x12(39) 1.6x6(25) 桁
- \*18 \*8x217
- \*19 \*8x217+68


----- トラス上筋材  
 - - - - - トラス側筋材  
 \_\_\_\_\_ トラス下筋材  
 豊橋市建築部建築課

トラス伏図 1/100

大清水地区体育館(仮称)建設に伴う電気工事			
設計	年月	縮尺	巻数
電気設備設備	4月	1/100	8-13
吹抜平面図			
		株式会社 本多設計建築事務所 一級建築士 本多 勝 〒413 3115 4 号	
豊橋市建築部建築課			




アンパ1 移動形ラック

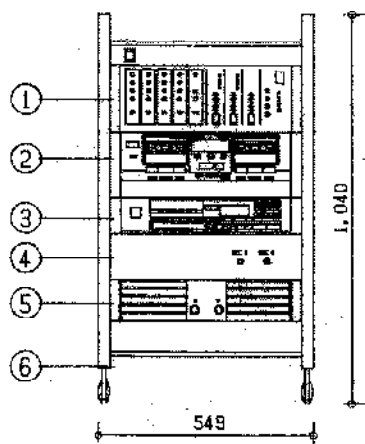


1. ミキサー部	入力: マイク:4入力 ライン:6入力 出力: ステレオ:1系統 モノラル:2系統 モニター出力:1系統
2. カセットデッキ	トラック方式: 4トラック2チャンネルステレオ 録音方式: 交差バイパス方式80kHz
3. CDプレーヤ	チャンネル数: 2チャンネル ステレオ ピックアップ方式: EF-1 半導体レーザー
4. 予備マイク入力	入力: マイク:2入力 使用コネクタ: 標準標準型ジャック X2
5. パワー部	定格出力: 120W+120W (8Ω) 周波数特性: 20Hz~20kHz±0.5dB/-1.0dB
6. フック	一組 2個 キュスター付
付属品	単指向性ダイナミックマイク 2本 SMマイク延長ケーブル 2本 卓上マイクスタンド 2本 床用マイクスタンド 2本

㊦ 壁面埋入スピーカ

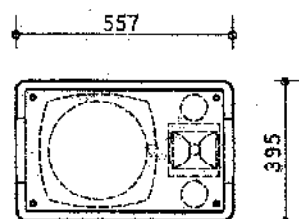


形式	2ウェイ パステル形
許容入力	200/100W 8Ω (連続プログラム/RMS)
出力感度レベル	98dB (1W, 1m)
周波数特性	70Hz~20,000Hz
※ 既定数量付	

㊦ 埋入型子時計

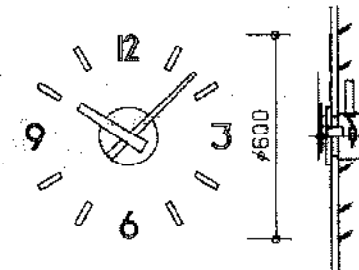


電圧	DC24V 30mA供給
指針	金メッキ仕上げ
化粧板	金メッキ仕上げ
文字	金メッキ仕上げ
付属品	カバー(SUS)付

カセットデッキ(ラック組込み)

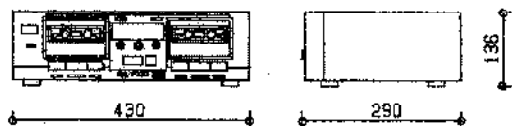


電圧	AC100V 50/60Hz
トラック方式	4トラック 2チャンネル
録音方式	交差バイパス方式 80kHz
周波数特性	40~15kHz±3dB(クロム)
S/N比	56dB (NR off)

CDプレーヤ(ラック組込み)

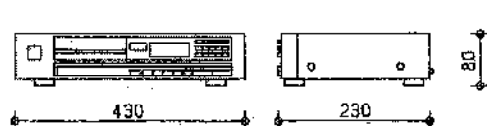


電圧	AC100V 50/60Hz
チャンネル数	2チャンネル ステレオ
周波数特性	2~20kHz±0.5dB
Dレンジ	94dB以上
S/N比	96dB以上

ワゴン接続パネル

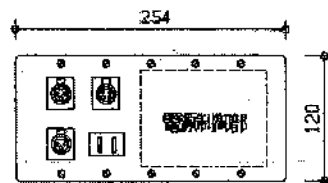


使用コネクタ	XLR-3-31 X2
	XLR-4-31 X1
	ACコンセント(電源線用) X1

パルス発生器

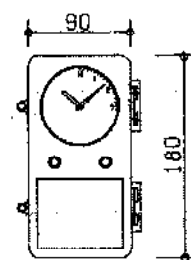


電圧	AC100V 50/60Hz
出力信号	DC24V 30mAパルス信号
出力容量	60mA
作電容量	30μF

アンパ2 防災アンパ

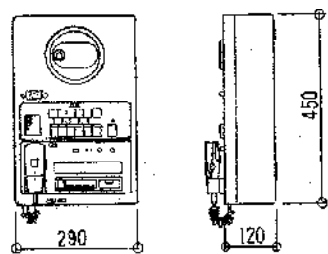


電圧	AC100V 50/60Hz
定格出力	60W(5層以上)
周波数特性	50Hz~15kHz±3dB (歪率1%以下)
ライン周波数	400~1000Hz(50/60Hz対応)
非指向性マイク入力	-55dB 60dB(総合平均) AVCH
使用コネクタ	ニッケルメッキコネクタ

㊦ 天井埋入スピーカ

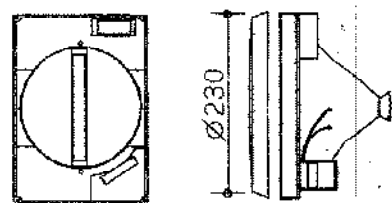

定格入力	3W
インピーダンス	3.9kΩ, 10kΩ
周波数特性	130~12,000Hz
出力感度レベル	92dB (1W, 1m)
仕上げ	ジャージネット

㊦ ホーン形スピーカ

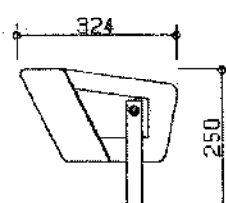

定格入力	10W
インピーダンス	1kΩ, 2kΩ, 8Ω
周波数特性	200~12,000Hz
出力感度レベル	98dB (1W, 1m)

課長 技監 課長補佐 係長 係員


大清水地区体育館(仮称)建設に伴う電気工事

設計 平成5年 4月 縮尺 番号

図名 電気図 N S 9-13



検図 概図 株式会社 本多設計建築事務所

一級建築士 本多 勝 登録 31154号

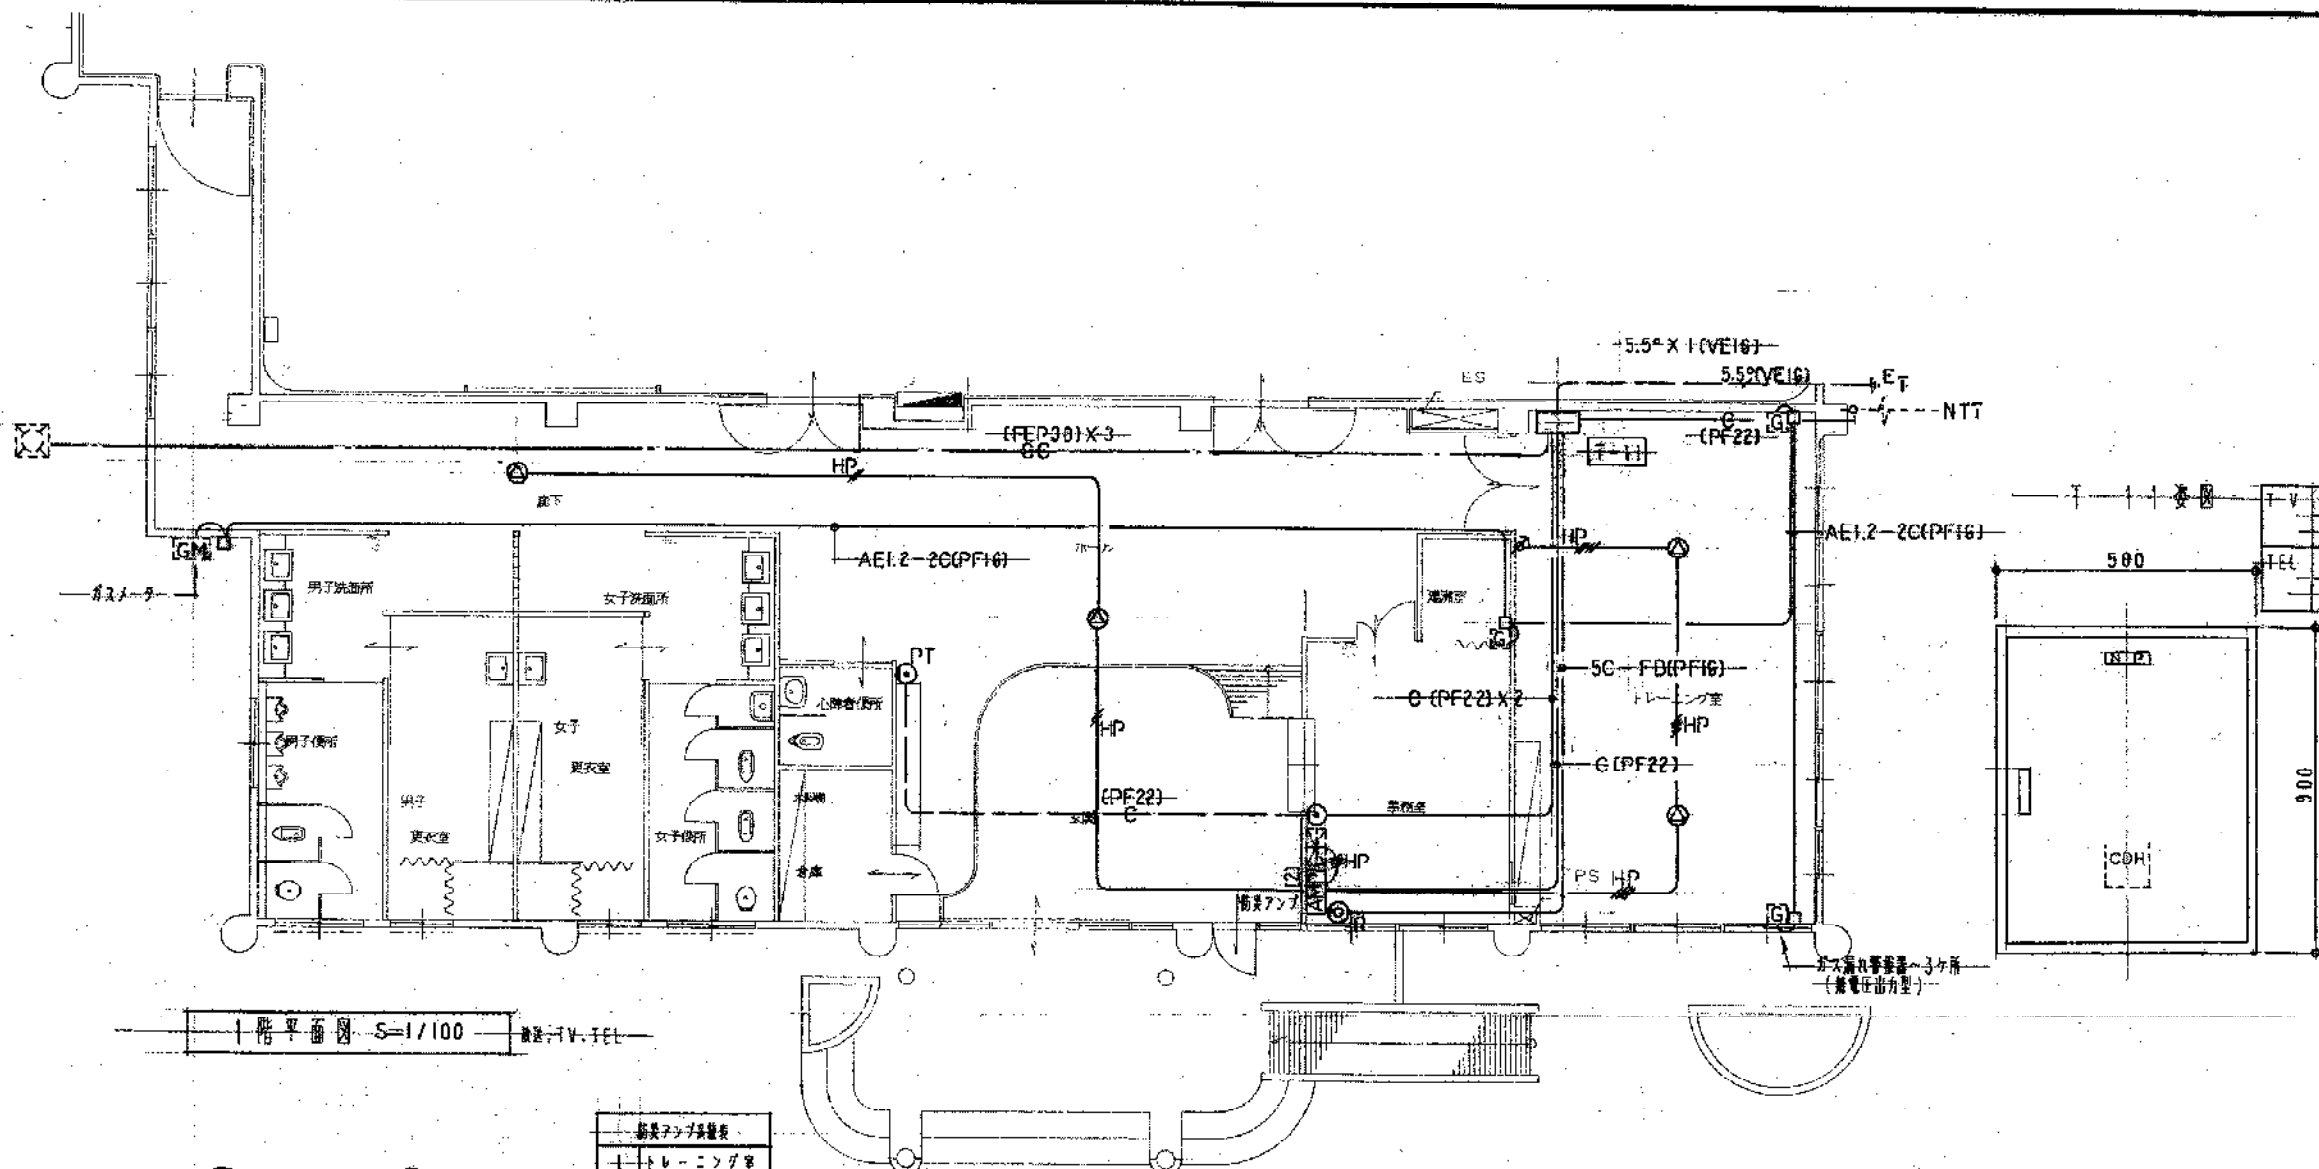

1	第一層
2	第二層
3	第三層
4	第四層
5	第五層

1	トレーニング室
2	ホール
3	更衣室
4	エレベーター
5	エレベーター

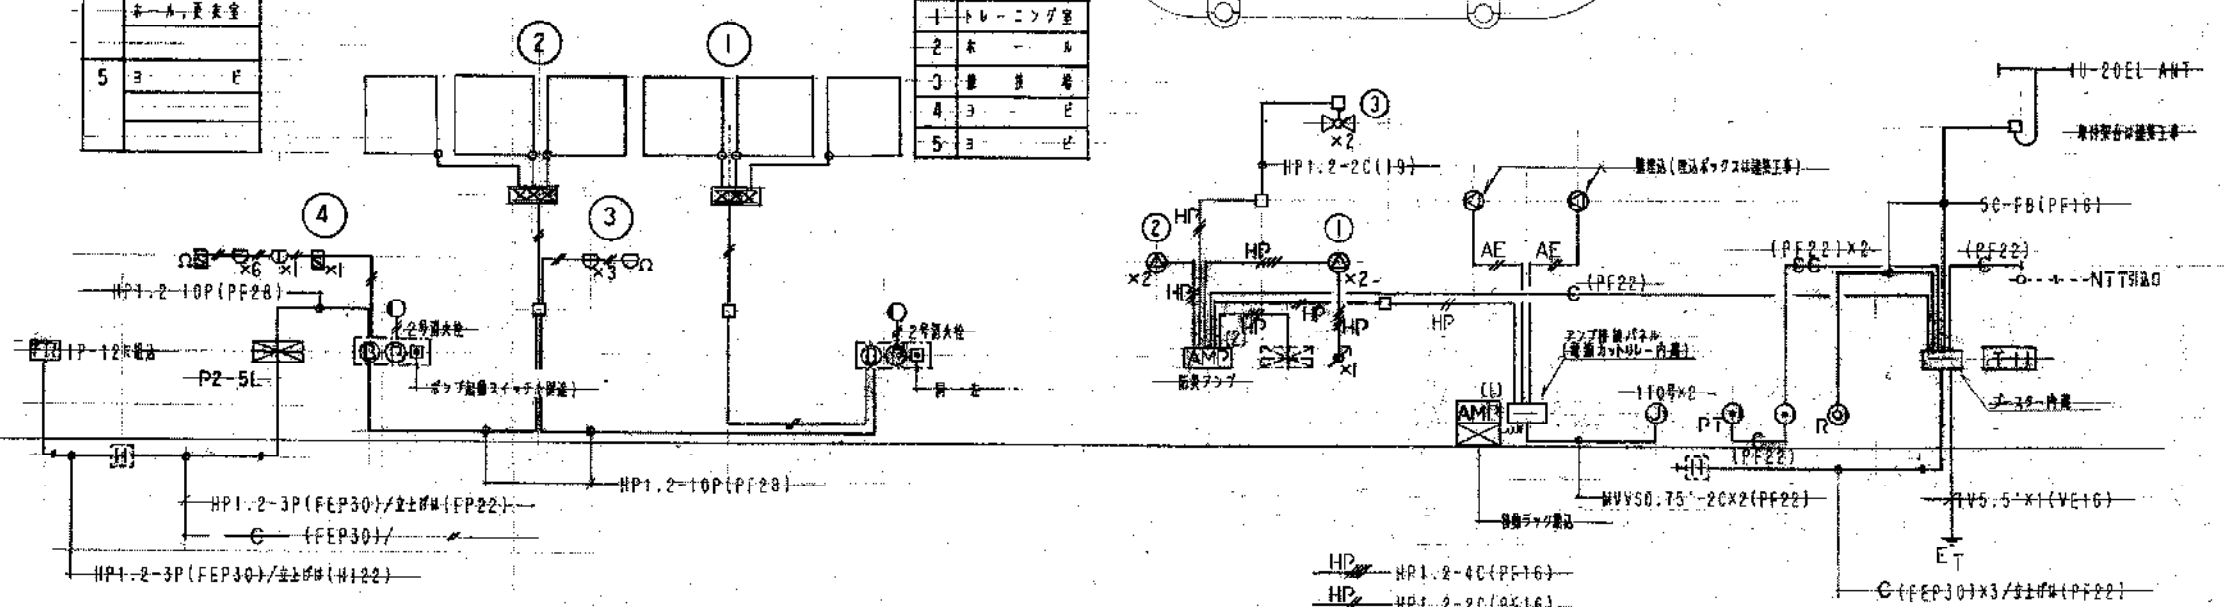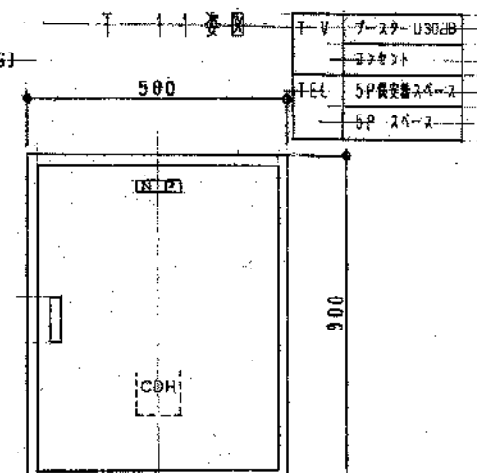

— AED. 9-4C (PF16) —  
— AED. 9-2C (PF16) —


自火報警系統図

放送系統図


TV, TEL系統図

大清水地区体育館 (仮称) 建設に伴う電気工事			
設計	平成5年 4月	縮尺	1/100
図名	自火報, 送電設備 平面図, 系統図, 敷設	図号	10-13
検図	製図	株式会社	本多設計建築事務所
		級建築士	本多 勝
		登録	31154号

豊橋市建築部建築課

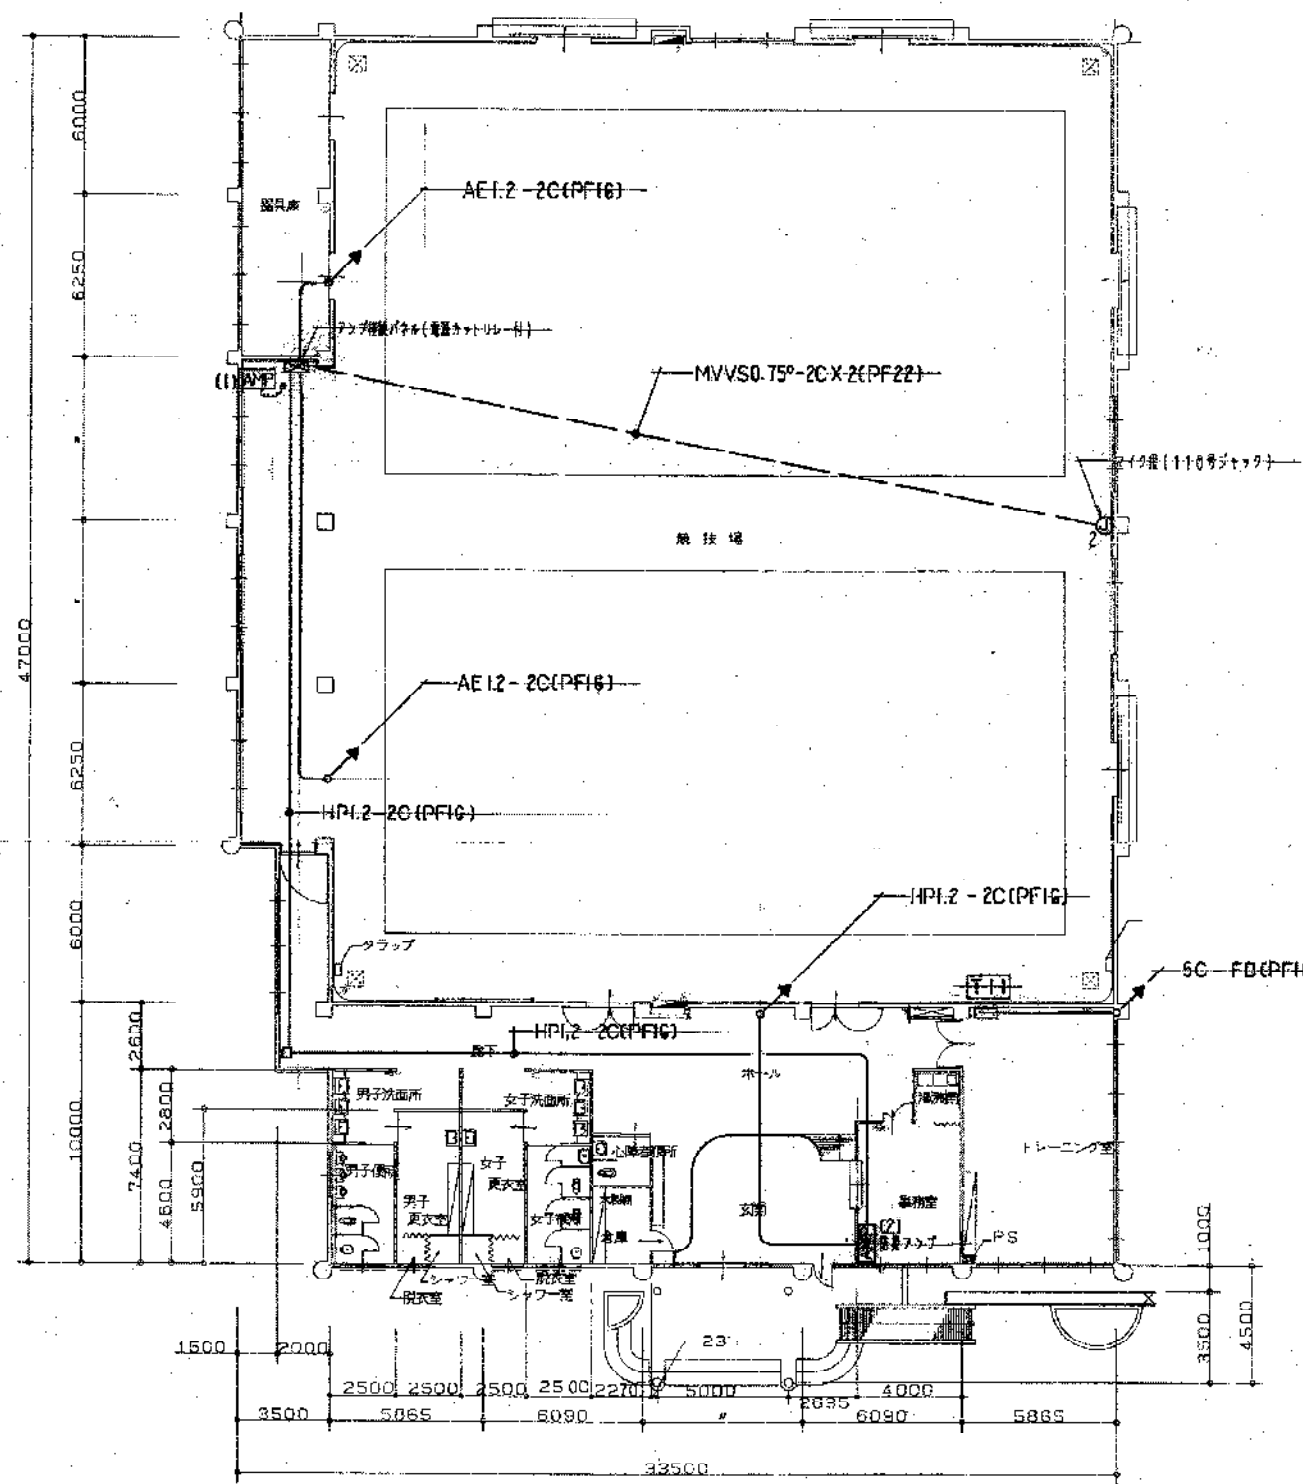


1階平面図 S-1/200

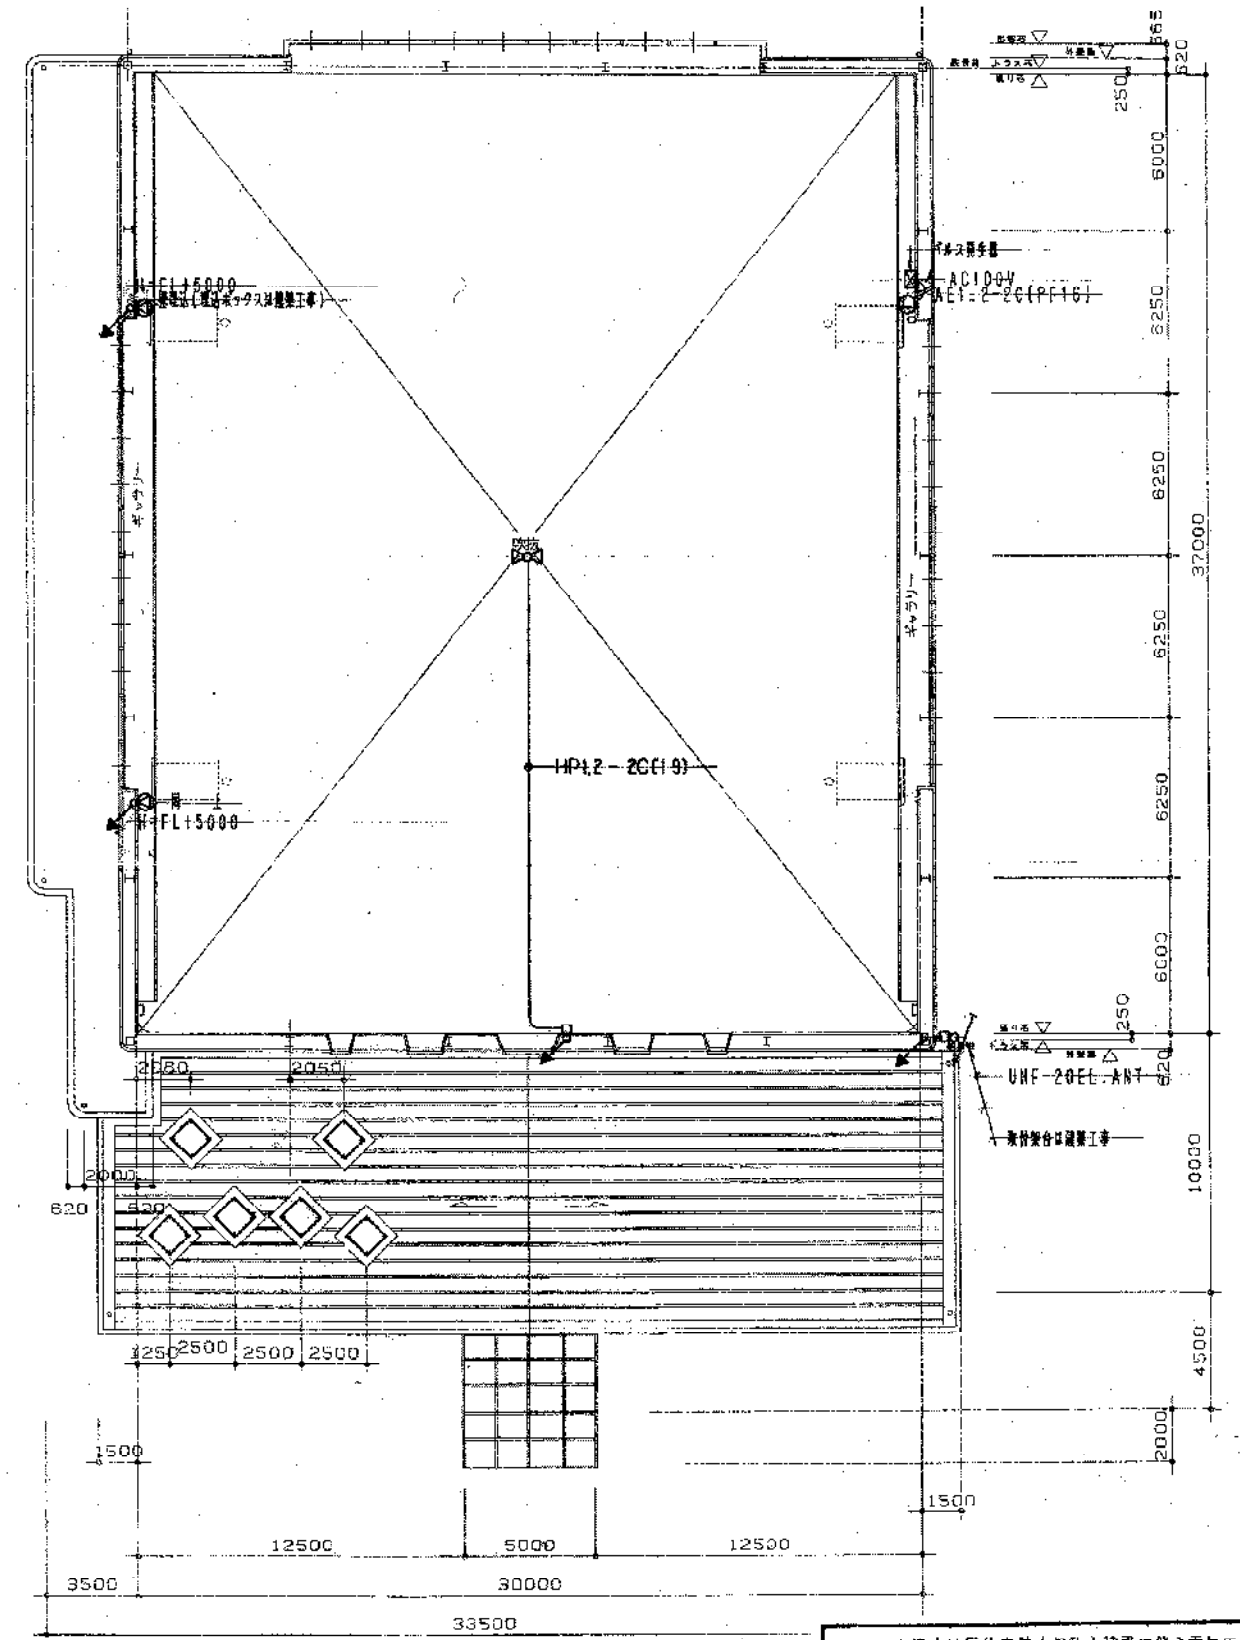


吹抜平面図 S-1/200

大清水地区体育館(仮称)建設に伴う電気工事			
設計	平成5年 4月	縮尺	番号
図名	弱電(放送、TV)設備 平面図	1/200	11-13
製図	製図	製図	製図
監理	監理	監理	監理
設計	設計	設計	設計
製図	製図	製図	製図
豊橋市建築部建築課		株式会社 本多設計建築事務所 一級建築士 本多 勝 電話 3115 九尋	

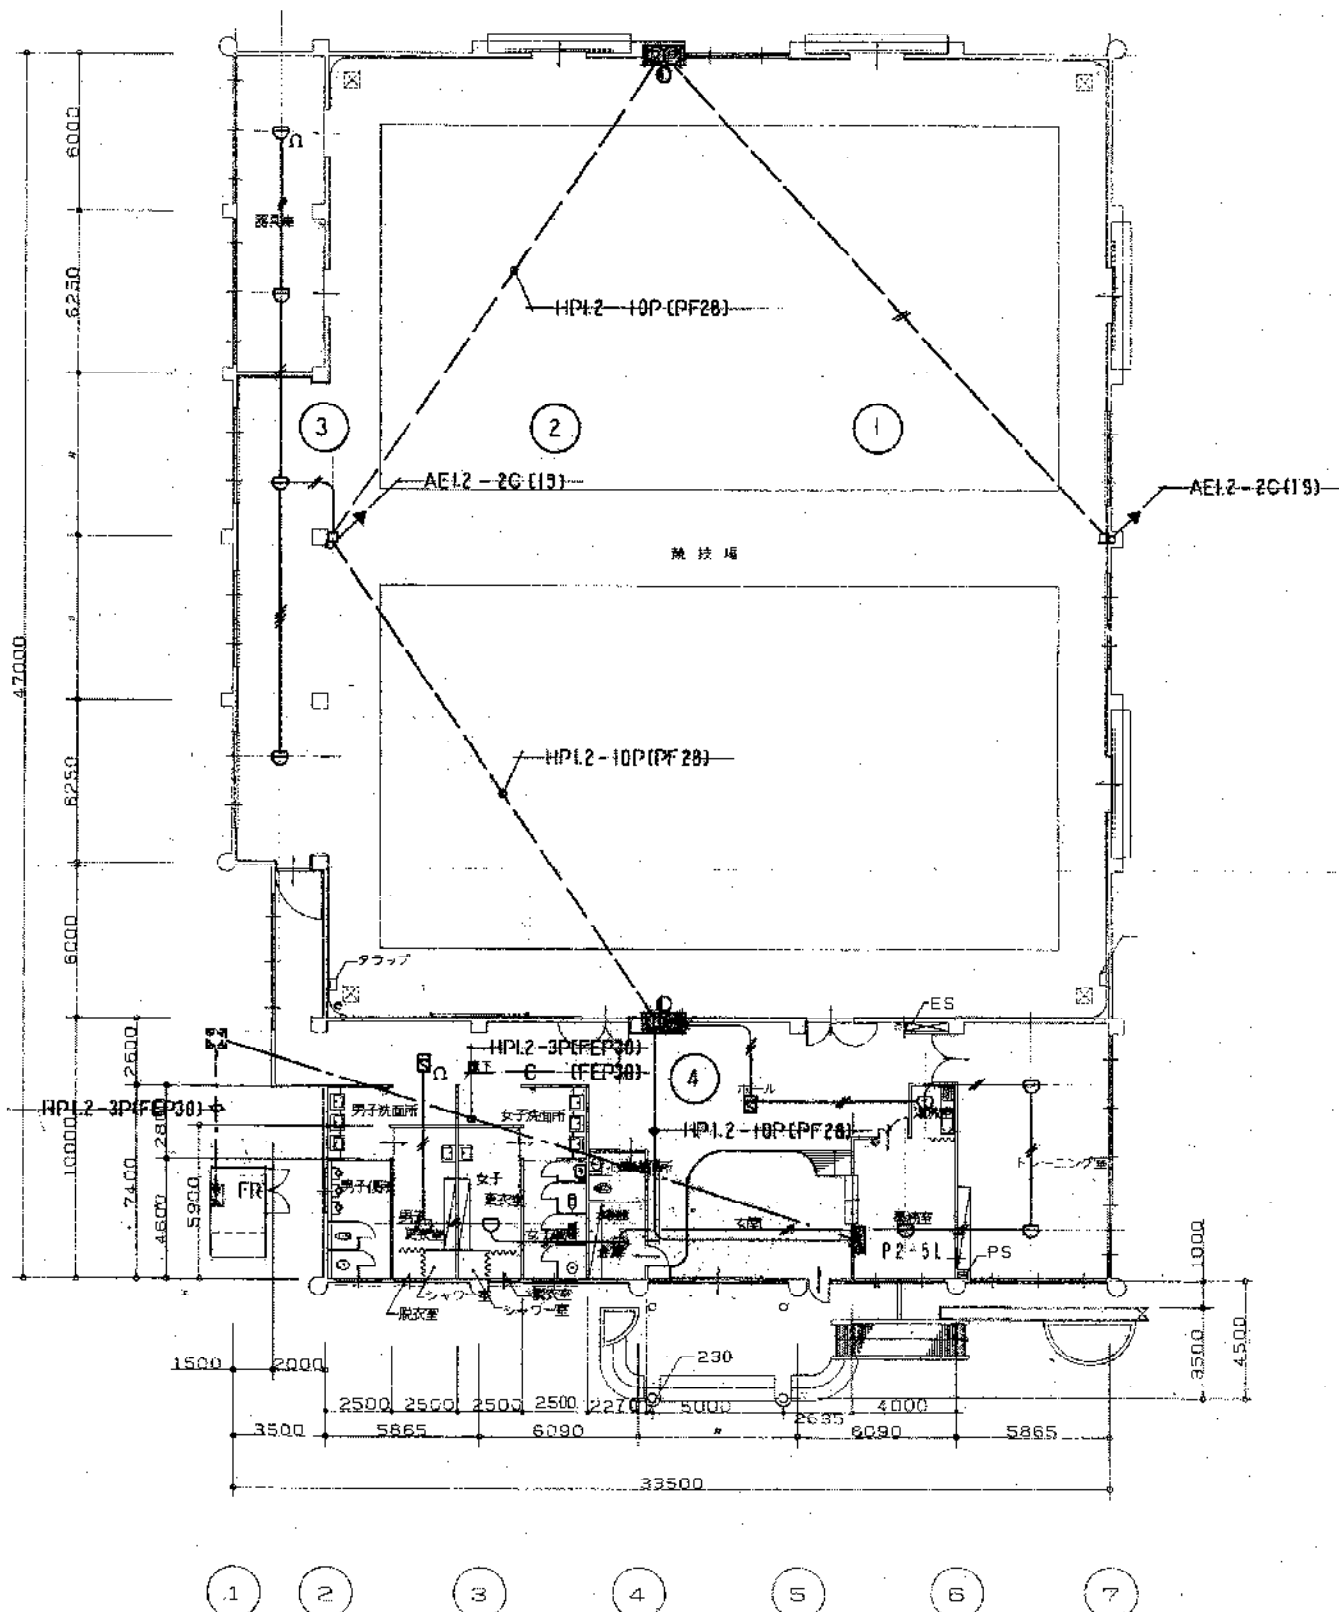


1階平面図 5-1/200

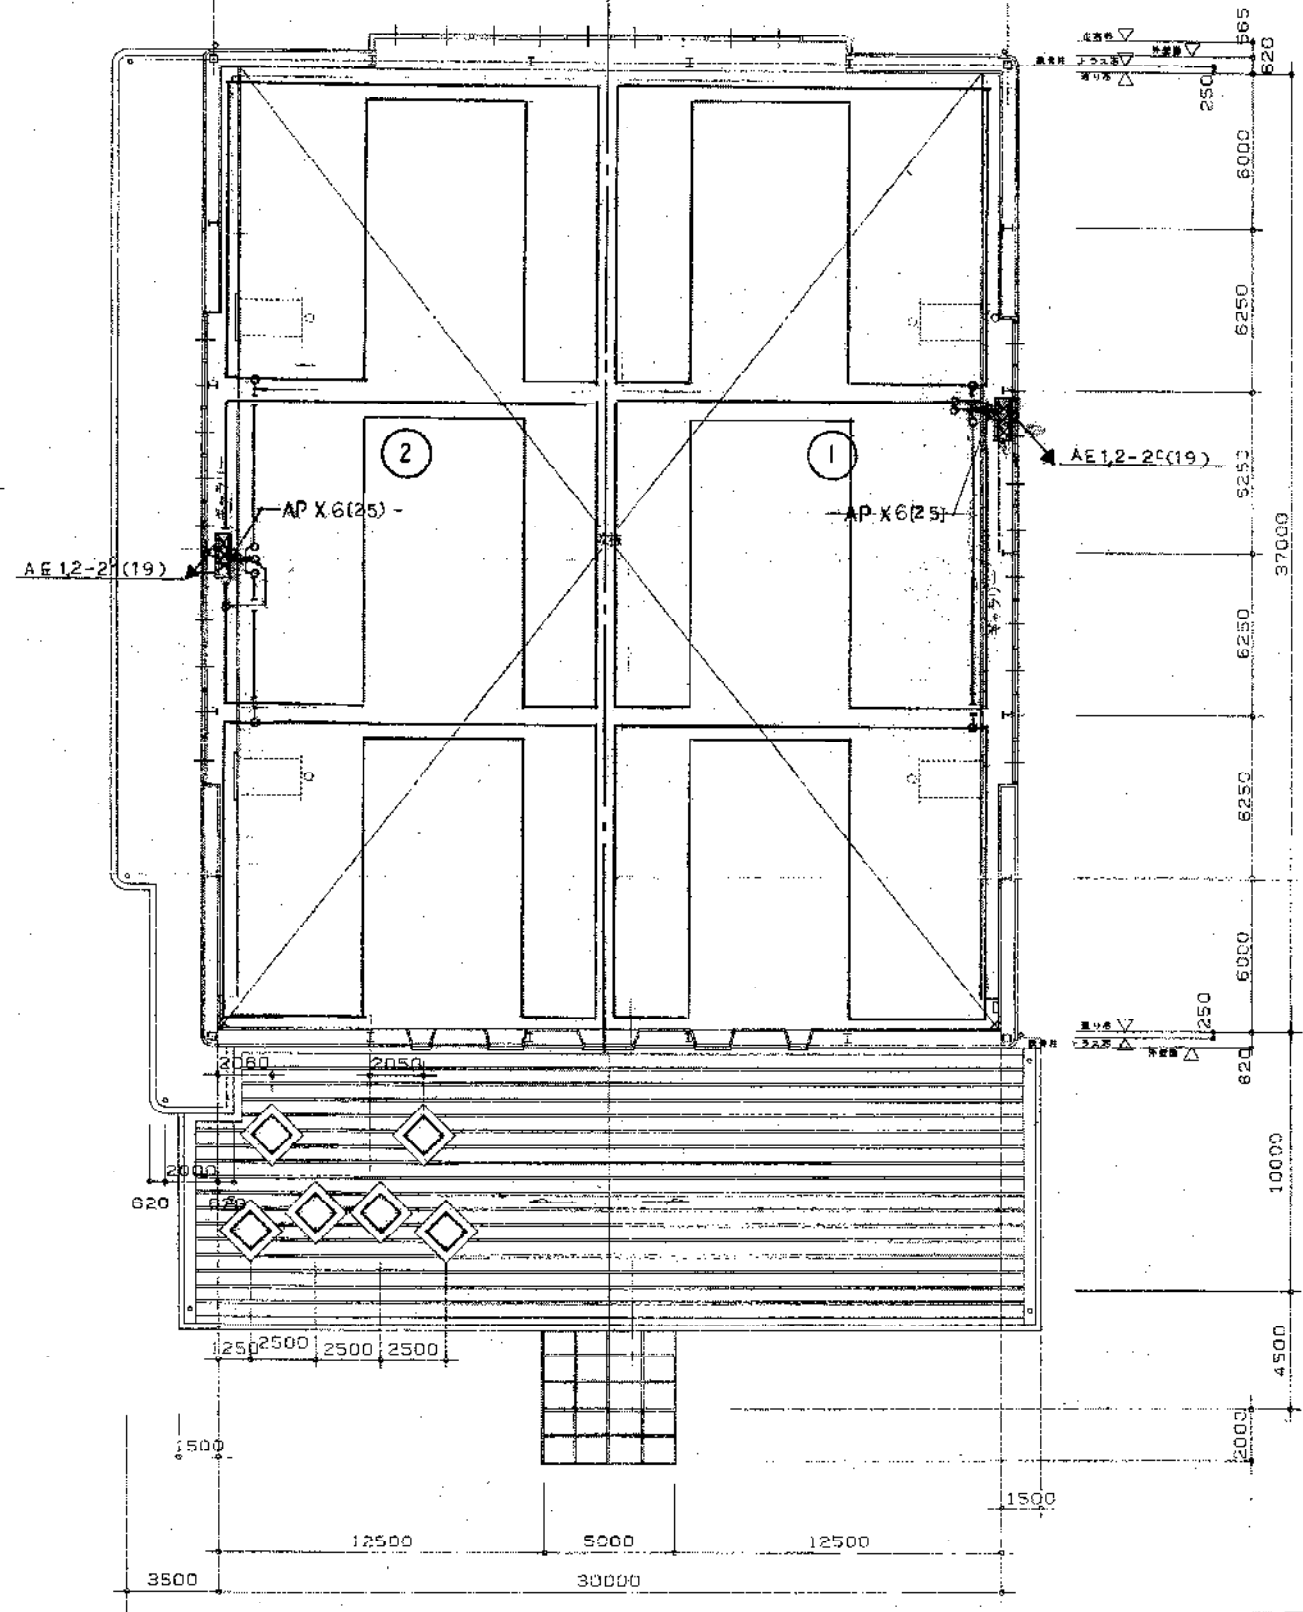


2階平面図 5-1/200


大清水地区体育館(仮称)建設に伴う電気工事					
設計 昭和55年 4月 縮尺 番号					
図名 自火報設備 平面図				1/200 12-13	
検 閲 製 図 株式会社 本多設計建築事務所					
豊橋市建築部建築課					

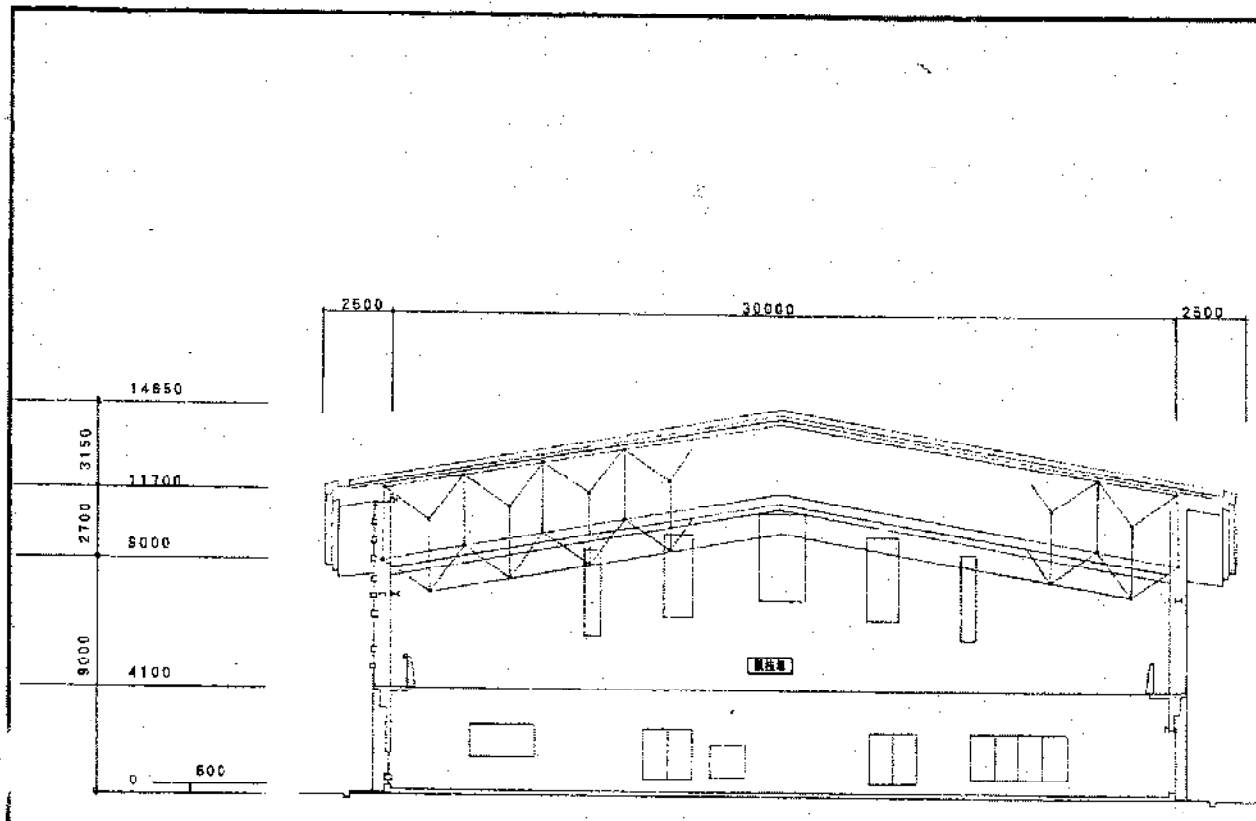


X断面図 1/200

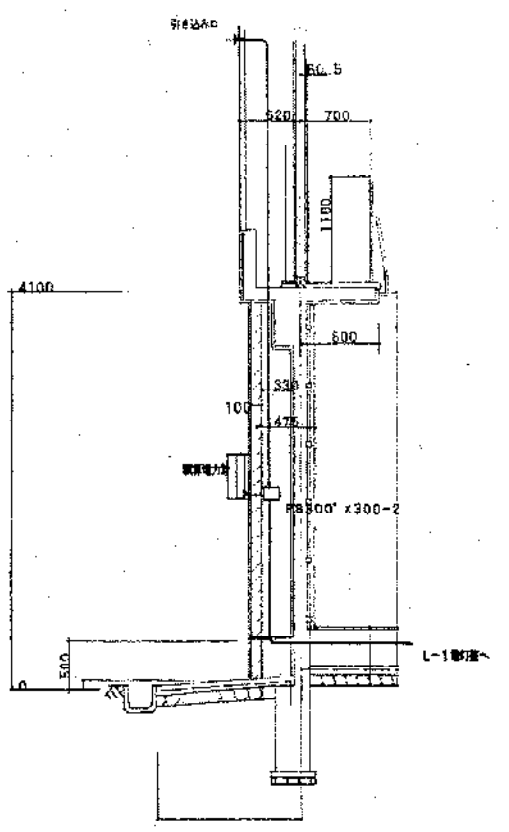


引き込み口取まり参考図 1/50

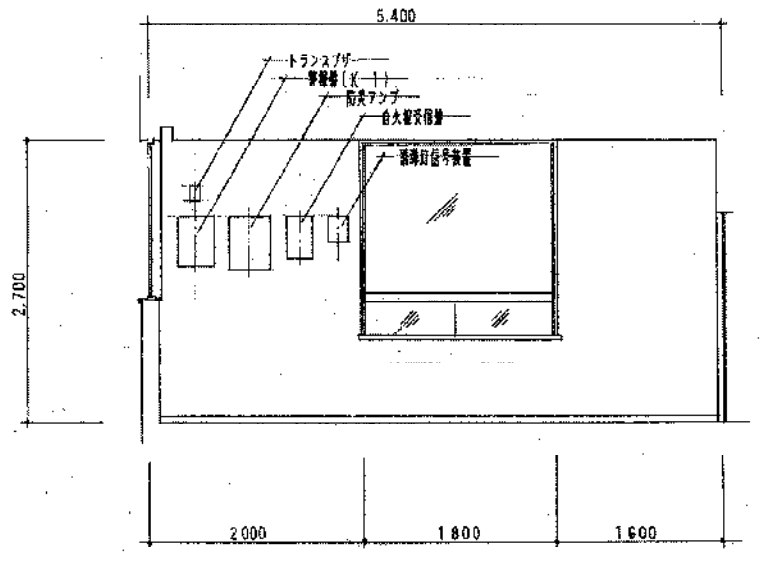


事務室壁面展開図 1/50

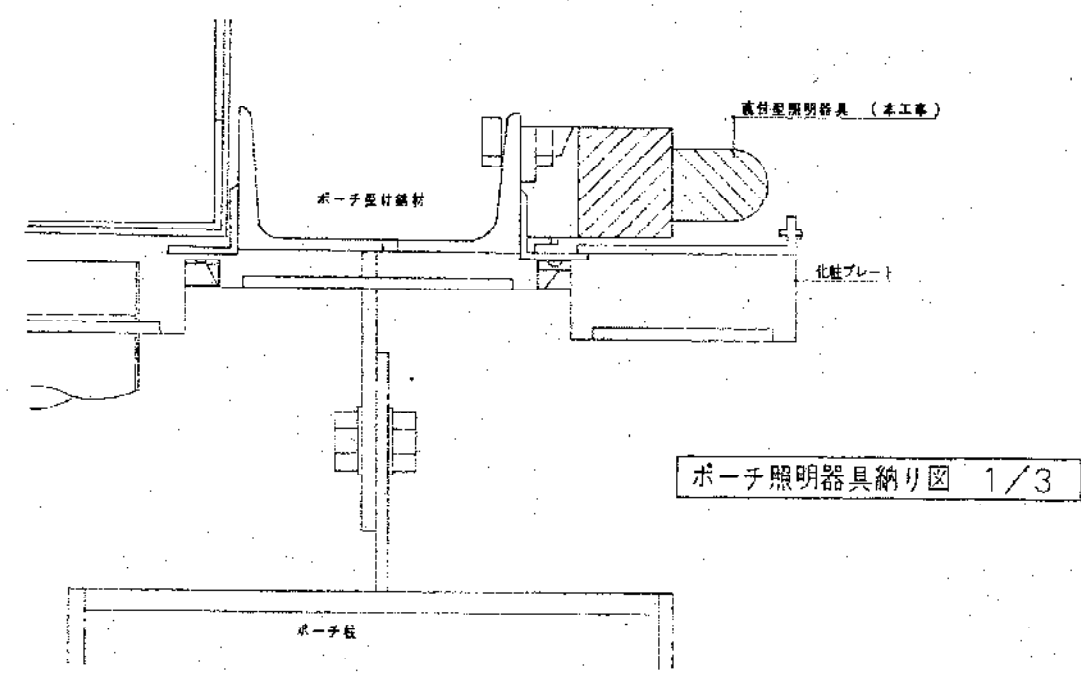

ポーチ照明器具納り図 1/3

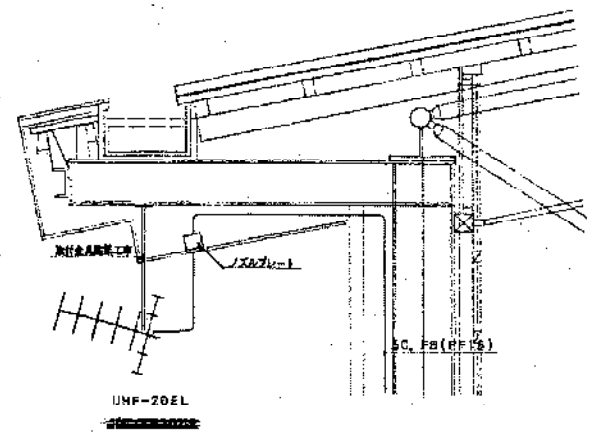

アンテナ取付参考図 1/30

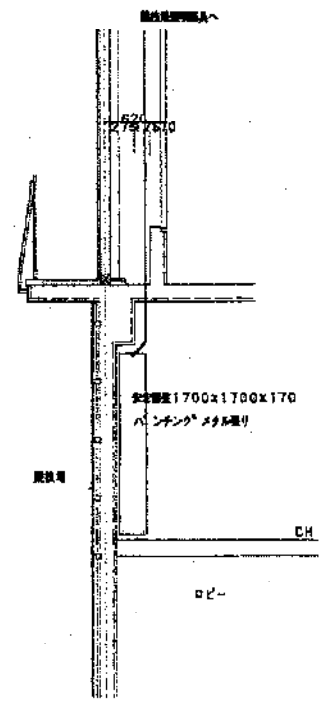

安定器取付参考図 1/50

大清水地区体育館(仮称)建設に伴う電気工事			
設計	概年	4月	縮尺
図名	各部取付詳細図	1/200:1/3	13-13
図名		1/50:1/30	
製図	株式会社 本多設計建築事務所		
	一級建築士 本多 勝		
	登録 31154号		
豊橋市建築部建築課			